

大阪府営豊中新千里北町第2期住宅民活プロジェクト


事業の目的

府営新千里北住宅は、築後55年を超え、耐震性の乏しさが確認されている建物である。管理戸数が1,000戸を超える大規模団地のため『大阪府営住宅ストック総合活用計画』の中で、建替や耐震改修等、事業手法を複合的に組み合わせることにより、地域力の向上に向けたまちづくりを進めている。今回計画の事業エリアでは、建替事業によって耐震化、バリアフリー化を進めている。既存団地の分散化、縮小化棟を行う中で、既存住棟配置に配慮した建築計画や豊かな自然環境を継承した植栽計画に配慮し、周囲と一体的な街並みを形成することで、事業エリアだけでなく地域全体としての複合的な価値の向上を促すまちづくりを目的とする。



計画地

工事名称：大阪府営豊中新千里北第2期住宅民活プロジェクト				
図面名称：附近見取図				
竣工：令和00年00月	大阪府都市整備部住宅建築局			
株式会社アール・アイ・エー	住宅経営室住宅整備課			
代表	設計	作図	縮尺	A1 1/5000
			A2 - A3	1/10000
				基 002

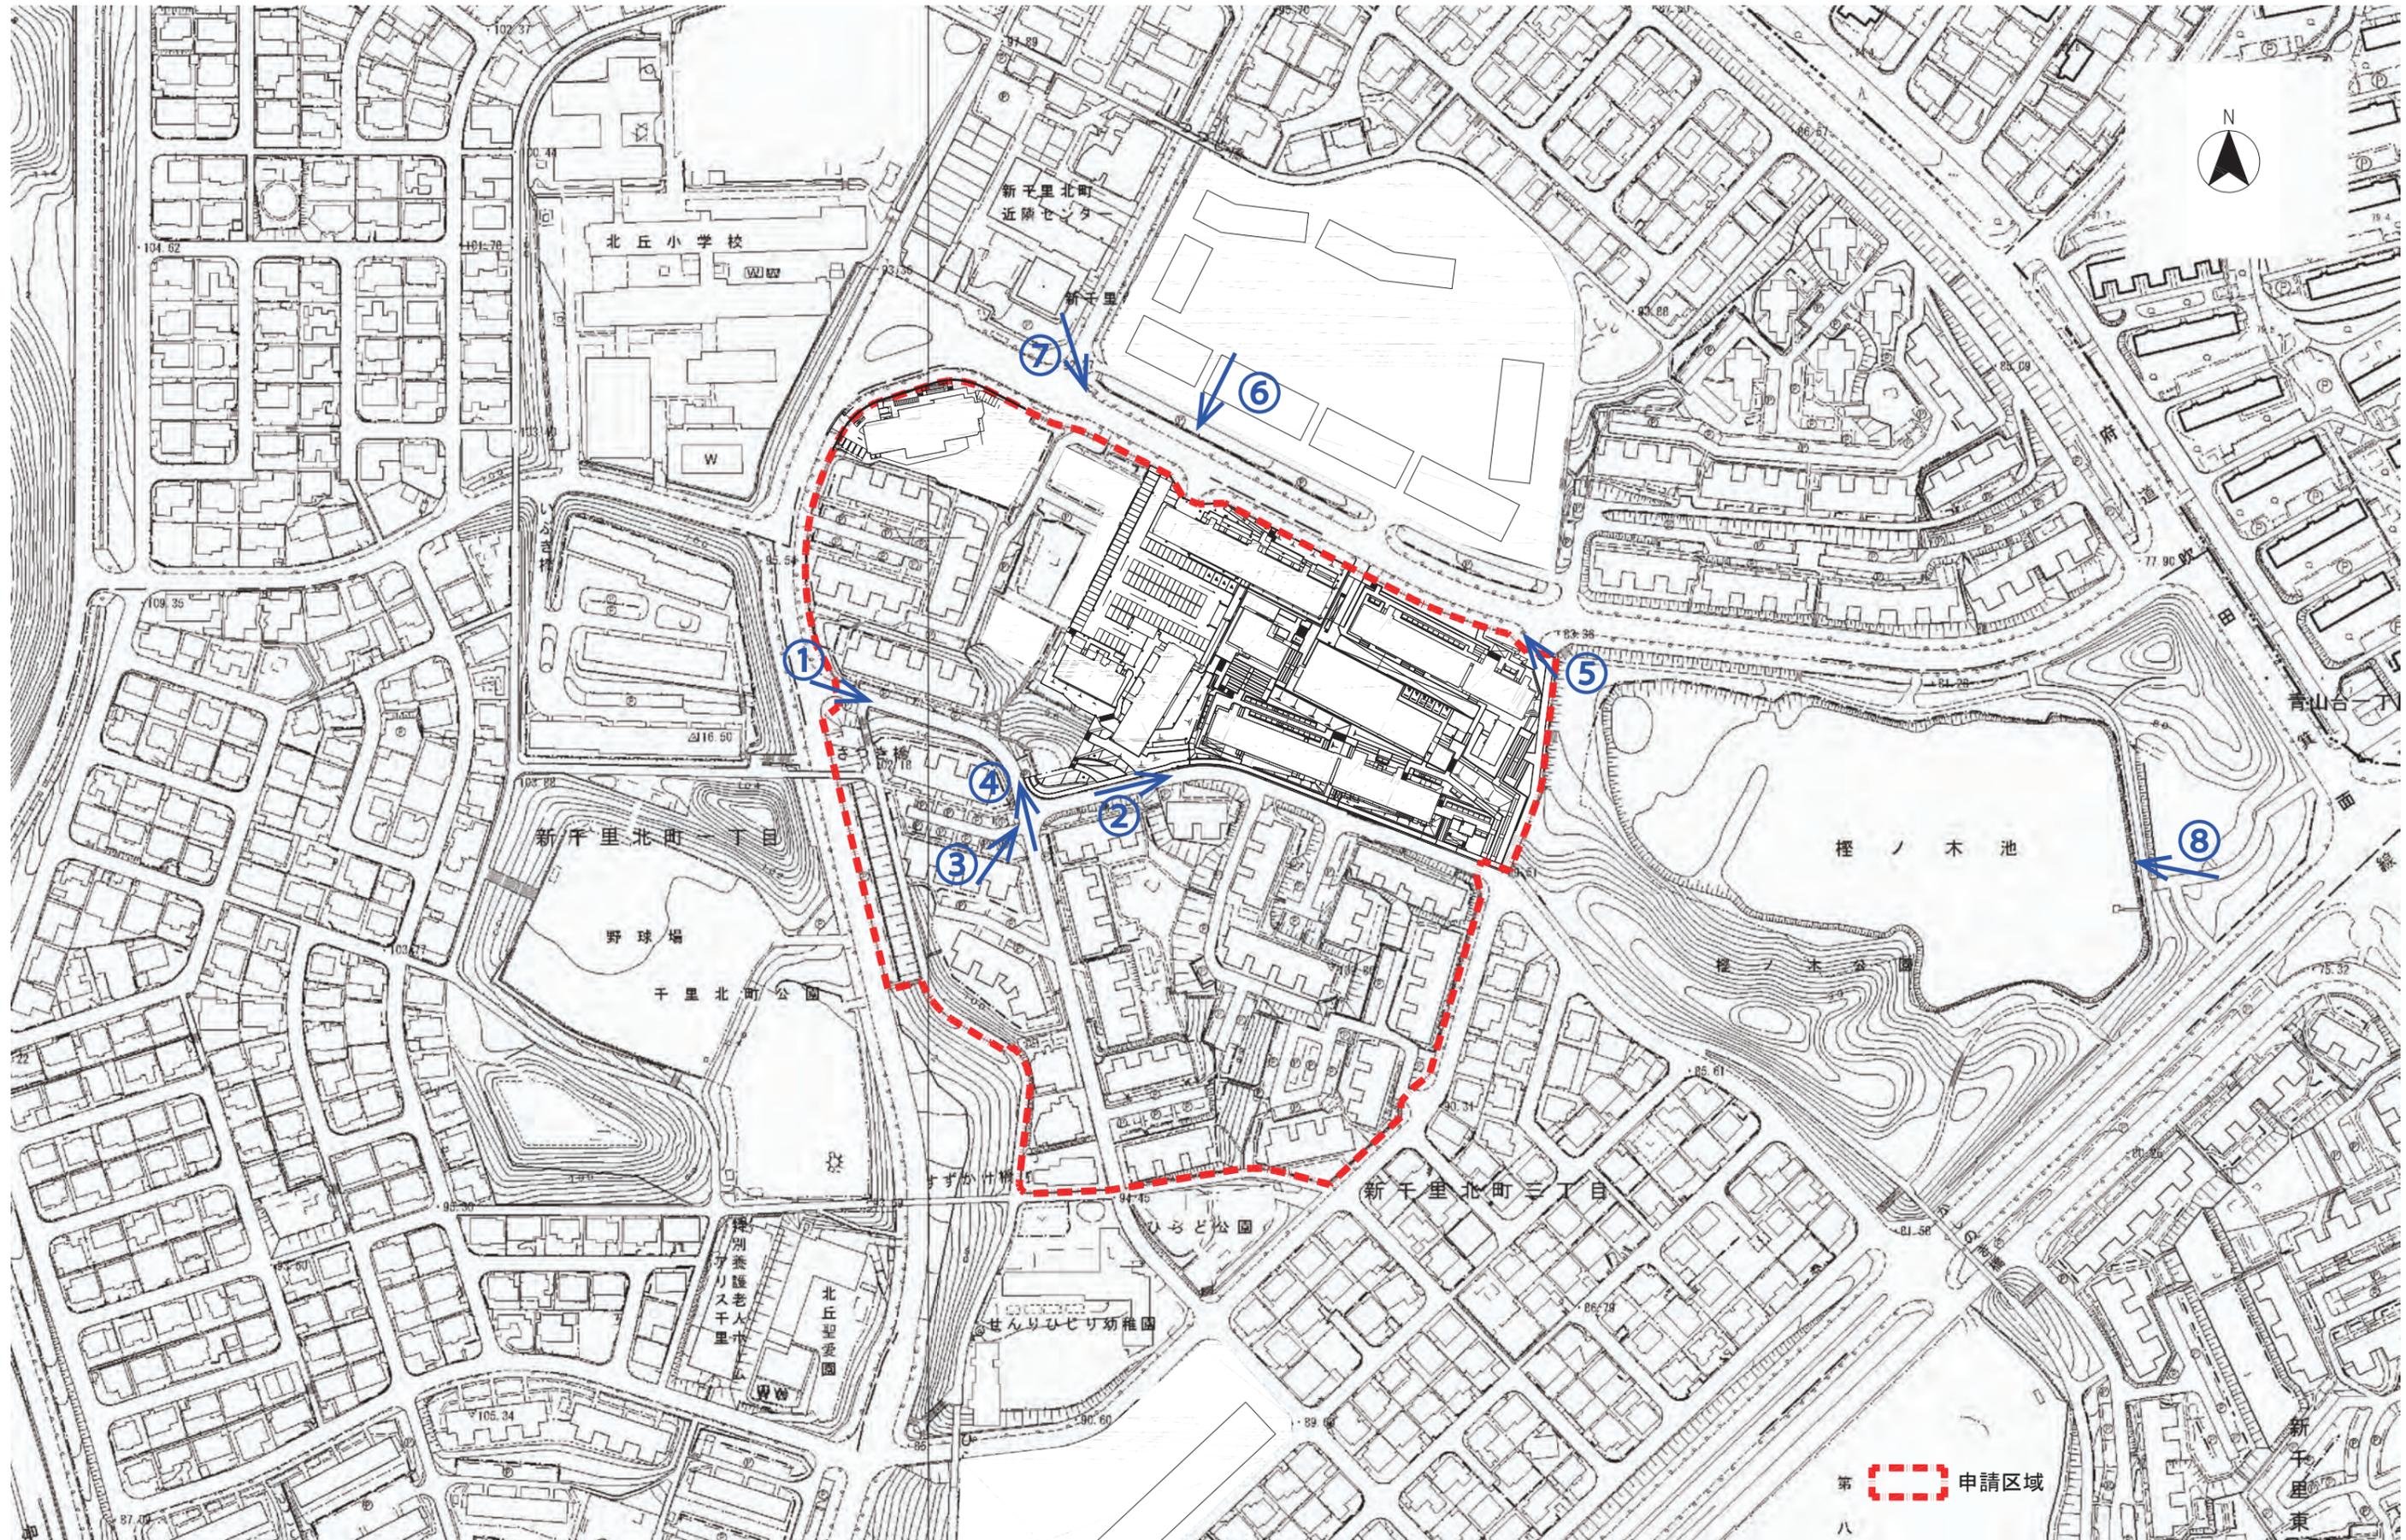

第八 申請区域

工事名称：大阪府営豊中新千里北第2期住宅民活プロジェクト				図面 番号 基 / 002
図面名称：付近見取図		大阪府都市整備部住宅建築局		
竣工：令和00年00月		株式会社アル・アイ・エー 住宅経営室住宅整備課		
代表	設計	作図	縮尺	
			A1 1/1250	
			A2 - A3 1/2500	




















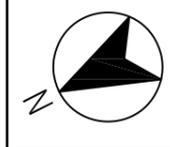

工事名称：大阪府営豊中千原北第2期住宅生活プロジェクト				図面名称：配置図	
設計：令和5年3月31日	大阪府都市整備部住宅建築局			図面 番号	A 027
株式会社アール・アイ・エー	住宅経営室住宅整備課				
代表	設計	作図	縮尺	A1	1/250
			A2	A3	1/500

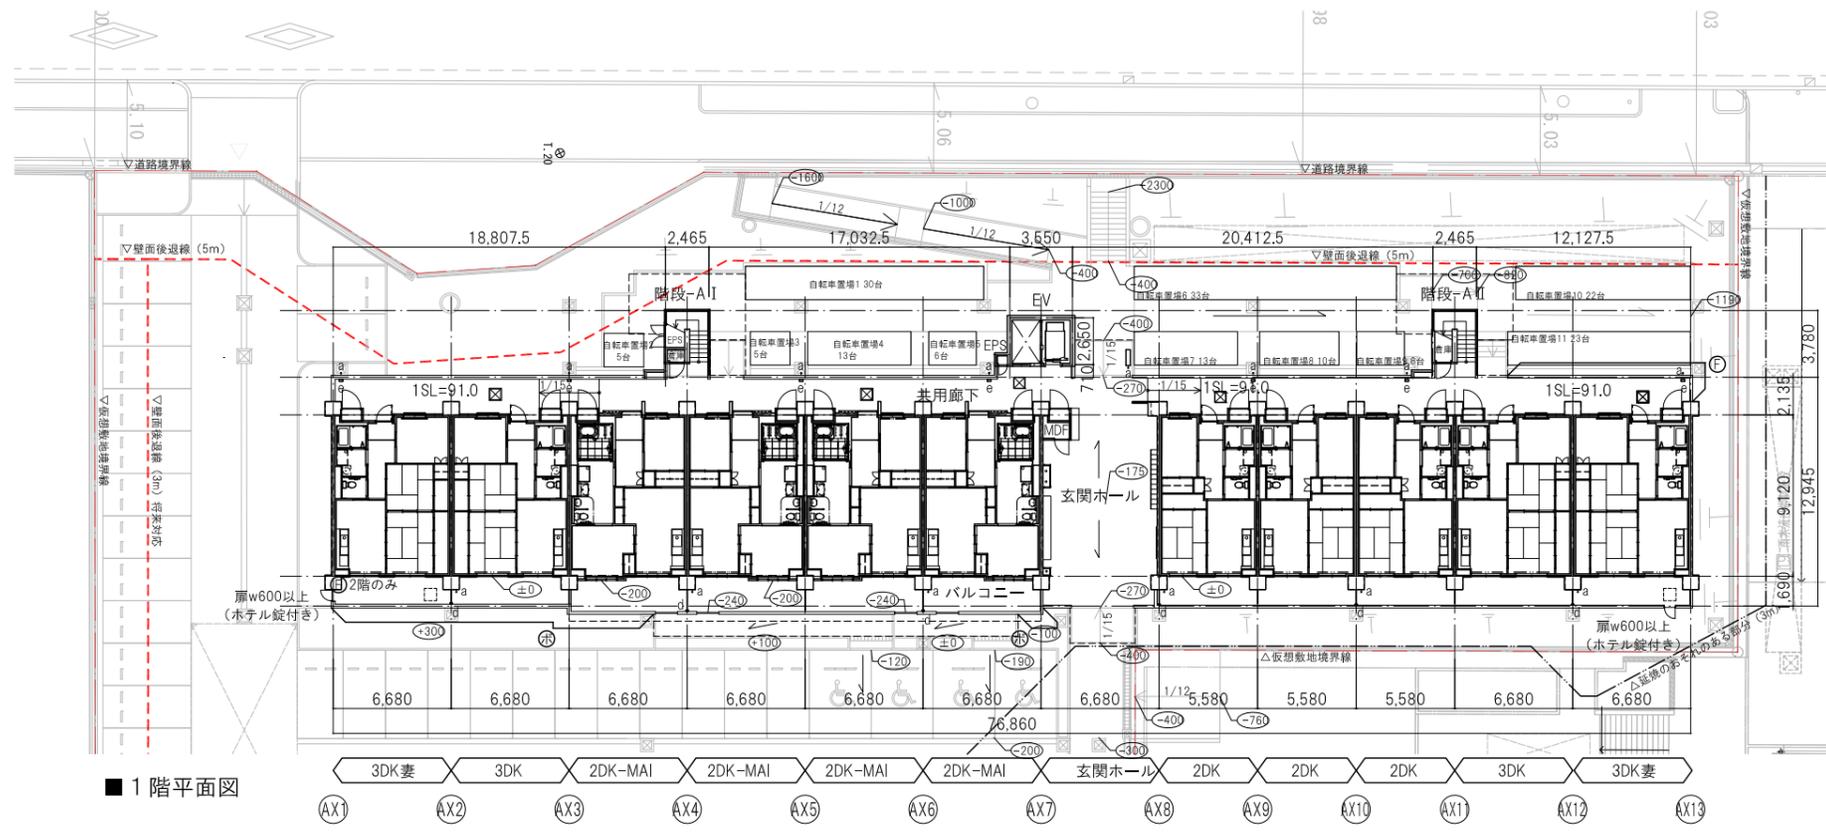


■ 1階平面図

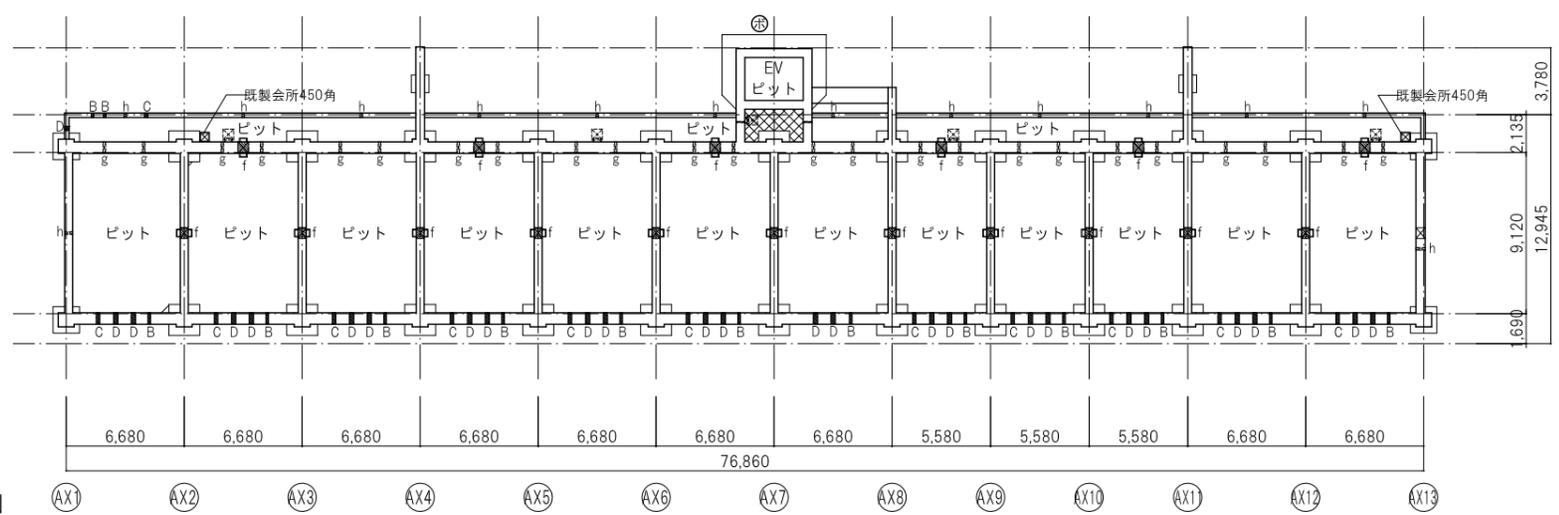


■ ピット階平面図


凡例		詳細図番号
記号		詳細図番号
a	縦挿 VU75φ	
b	ルーフトレイン(塗膜防水) 75φ	E-505-(2)
c	階段 フロアドレイン(塗膜防水) 75φ	
d	バルコニー フロアドレイン(塗膜防水) 75φ	E-305-(2)
e	共用廊下 フロアドレイン(塗膜防水) 75φ	E-505-(2)
f	人通孔600φ	
g	上部 通気管VU75φ、下部 通水管VU100φ 2ヶ所/1スパン	
h	通気管VU150φ 1ヶ所/1スパン	
▲	吊環1ヶ所/1スパン	E-501
⊠	床下点検口600角	E-700
■	避難器具降下位置明示ライン引き	
⊠	避難ハッチ偶数階	
⊠	避難ハッチ奇数階	
□	屋根式マンホール	
⌒	タラップ	D-104
⊕	落下防止柵	
⊕	進入防止柵	
⊕	塗布防水(土地と接する部分)	
-200	SLからの高さ	
設備スリーブ開口補強サイズ		
A	100φ	
B	125φ	
C	150φ	
D	200φ	

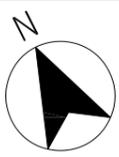

工事名称：大阪府営豊中千新里北第2期住宅民生活プロジェクト			
図面名称：平面図(1) (2号棟-1)			
設計：令和5年3月31日	大阪府都市整備部住宅建築局		
株式会社アール・アイ・エー	住宅経営室住宅整備課		
代表	設計	作図	縮尺
			A1 1/200
			A3 1/400
			図面番号 A / 028

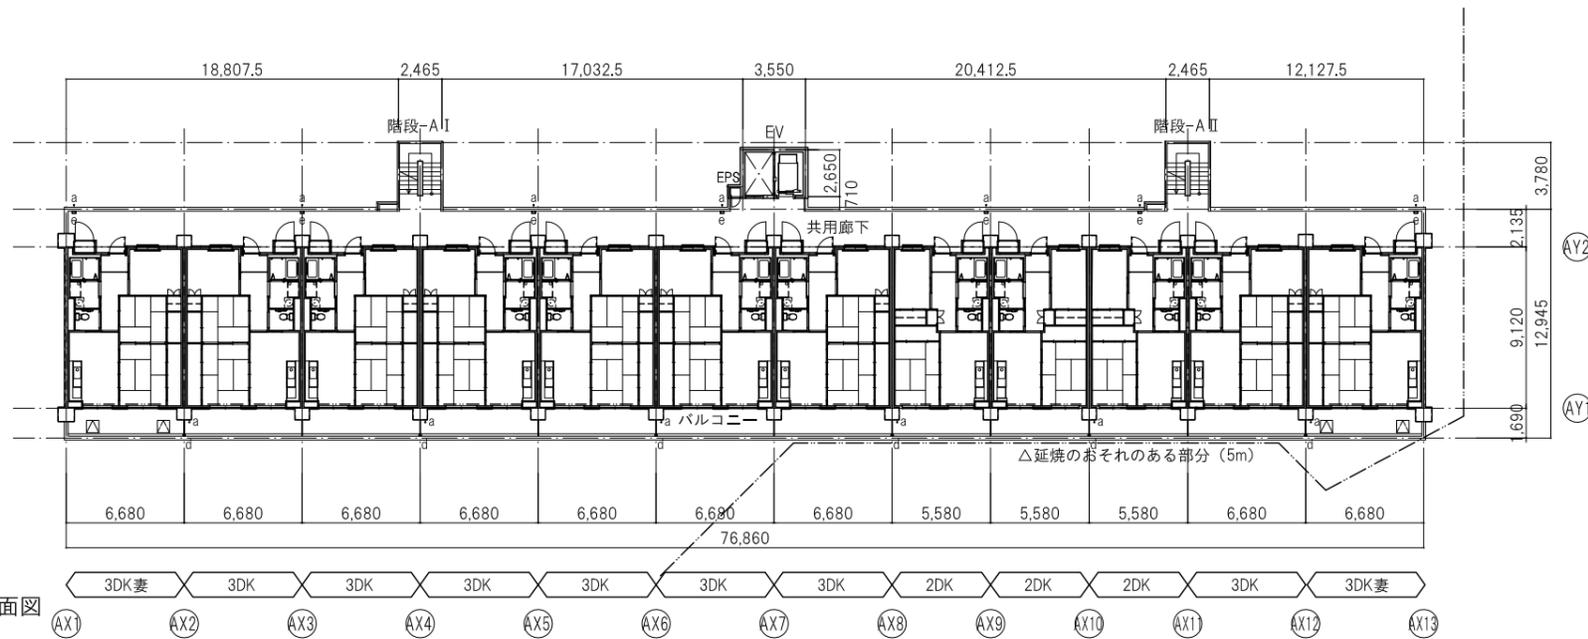

■4～6階平面図

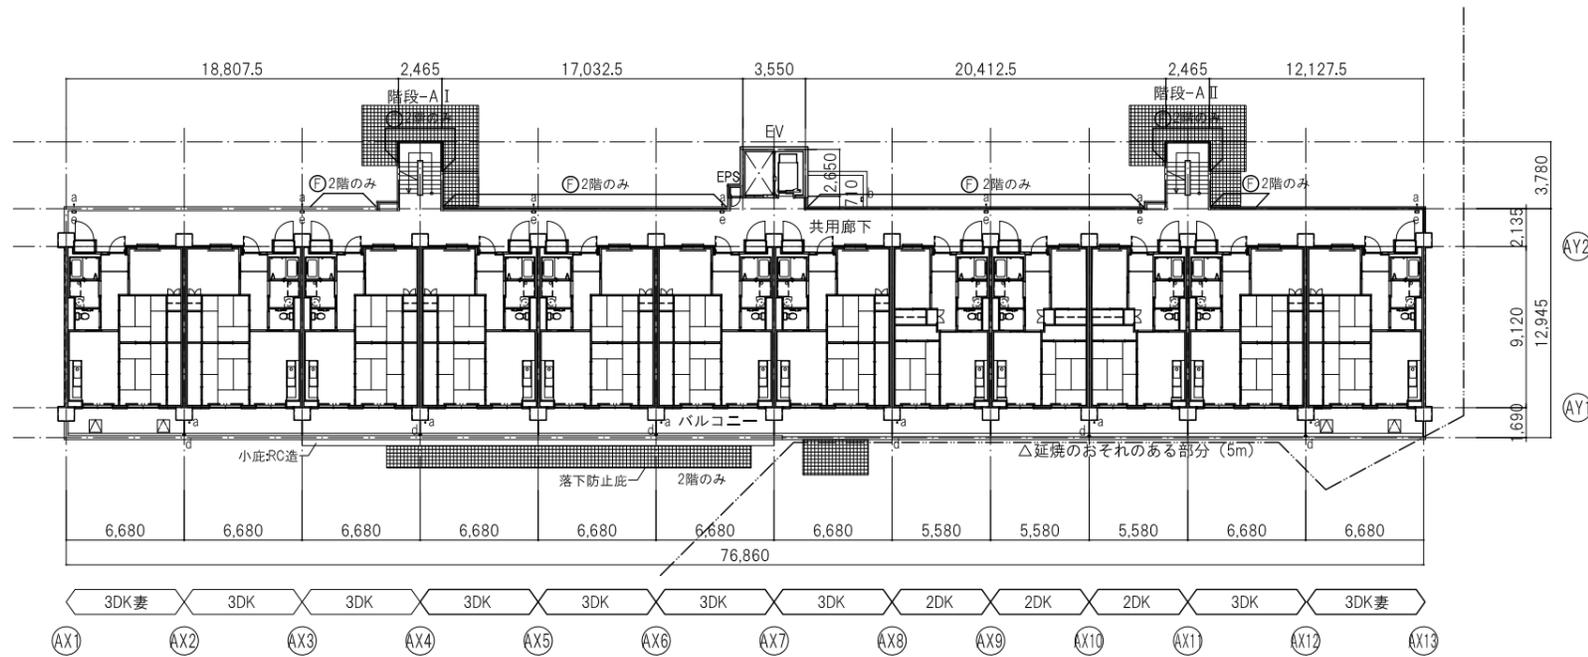


■2～3階平面図


凡例		
記号		詳細図番号
a	縦樋 VU75φ	
b	ルーフトレイン(塗膜防水) 75φ	E-505-(2)
c	階段 フロアドレイン(塗膜防水) 75φ	
d	バルコニー フロアドレイン(塗膜防水) 75φ	E-305-(2)
e	共用廊下 フロアドレイン(塗膜防水) 75φ	E-505-(2)
f	人通孔600φ	
g	上部 通気管VU75φ、下部 通気管VU100φ 2ヶ所/1スパン	
h	通気管VU150φ 1ヶ所/1スパン	
▲	吊環1ヶ所/1スパン	E-501
⊠	床下点検口600角	E-700
■	避難器具降下位置明示ライン引き	
□	避難ハッチ偶数階	
□	避難ハッチ奇数階	
□	屋根式マンホール	
⌒	タラップ	D-104
⊕	落下防止柵	
⊕	進入防止柵	
⊕	塗布防水(土地と接する部分)	
⊕	SLからの高さ	
設備スリーブ開口補強サイズ		
A	100φ	
B	125φ	
C	150φ	
D	200φ	



工事名称：大阪府営豊中千北第2期住宅民生活プロジェクト					
図面名称：平面図(2) (2号棟-2)					
設計：令和5年3月31日	大阪府都市整備部住宅建築局				
株式会社アール・アイ・エー	住宅経営室住宅整備課				
代表	設計	作図	縮尺	A1	1/200
			A2	-	A3 1/400

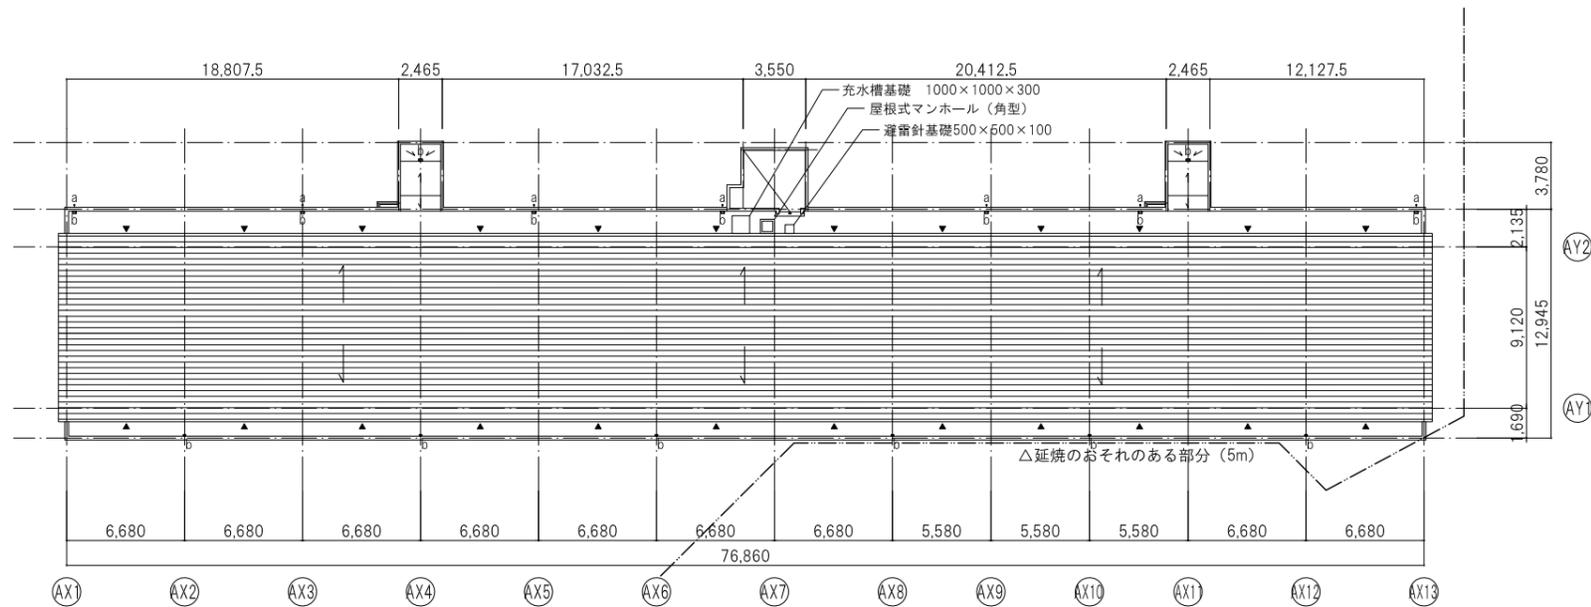

■屋根伏図

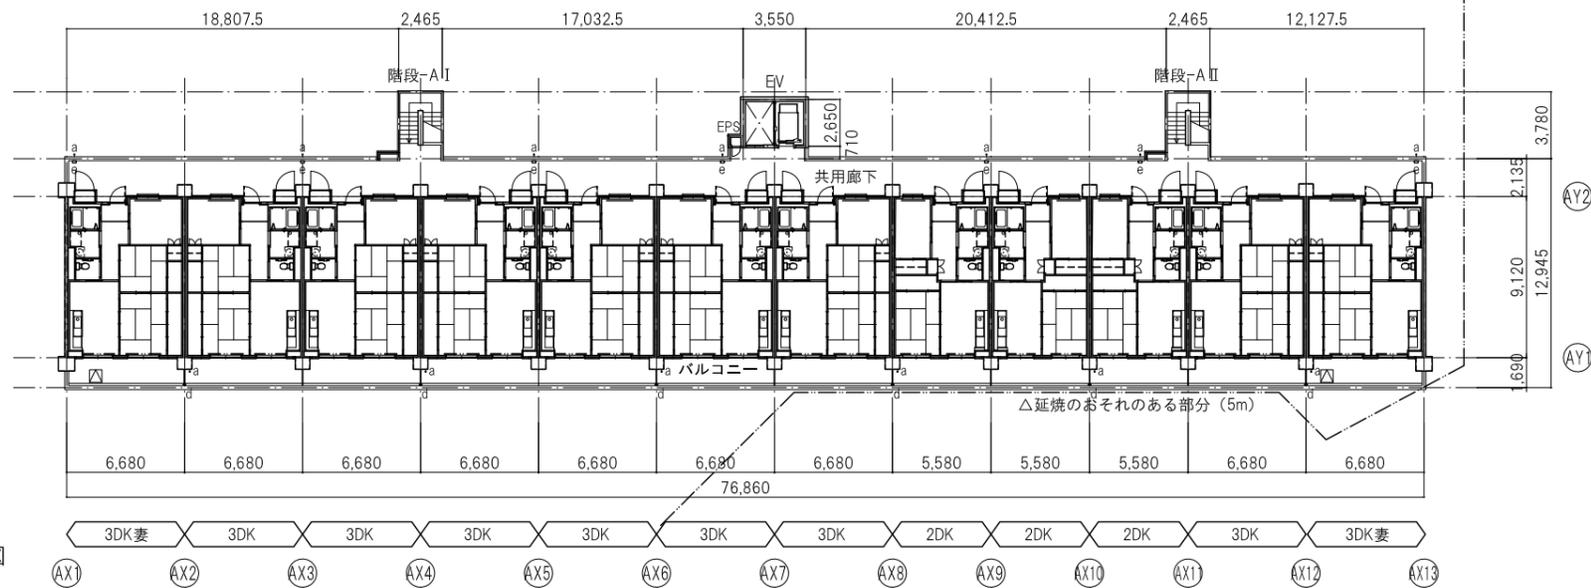


■7階平面図



凡例		
記号		詳細図番号
a	縦挿 VU75φ	
b	ルーフトレイン(塗膜防水) 75φ	E-505-(2)
c	階段 フロアドレイン(塗膜防水) 75φ	
d	バルコニー フロアドレイン(塗膜防水) 75φ	E-305-(2)
e	共用廊下 フロアドレイン(塗膜防水) 75φ	E-505-(2)
f	人通孔600φ	
g	上部 通気管VU75φ、下部 通水管VU100φ 2ヶ所/1スパン	
h	通気管VU150φ 1ヶ所/1スパン	
▲	吊環1ヶ所/1スパン	E-501
▲	床下点検口600角	E-700
■	避難器具降下位置明示ライン引き	
▽	避難ハッチ偶数階	
▽	避難ハッチ奇数階	
□	屋根式マンホール	
□	タラップ	D-104
⊕	落下防止柵	
⊕	進入防止柵	
⊕	塗布防水 (土地と接する部分)	
⊕	SLからの高さ	
設備スリーブ開口補強サイズ		
A	100φ	
B	125φ	
C	150φ	
D	200φ	





工事名称：大阪府営豊中新千里北第2期住宅民活プロジェクト					
図面名称：平面図 (3) (2号棟-3)					
設計：令和5年3月31日	大阪府都市整備部住宅建築局				
株式会社アール・アイ・エー	住宅経営室住宅整備課				
代表	設計	作図	縮尺	A1	1/200
			A2	-	A3 1/400
					図面番号 A / 030

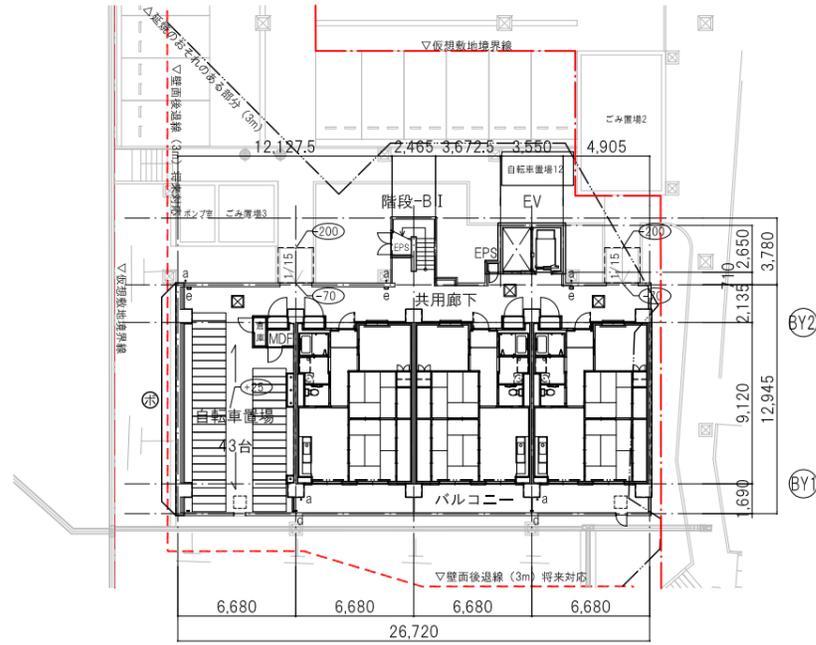


■ 1階平面図

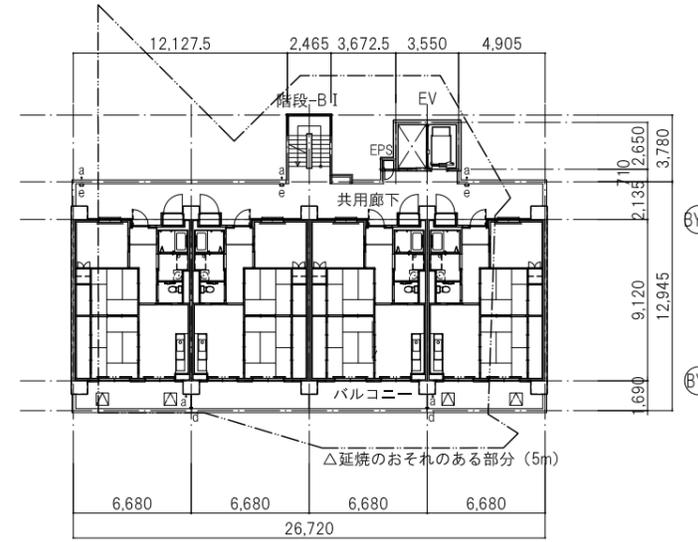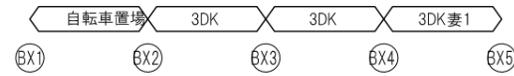

■ 4・5階平面図

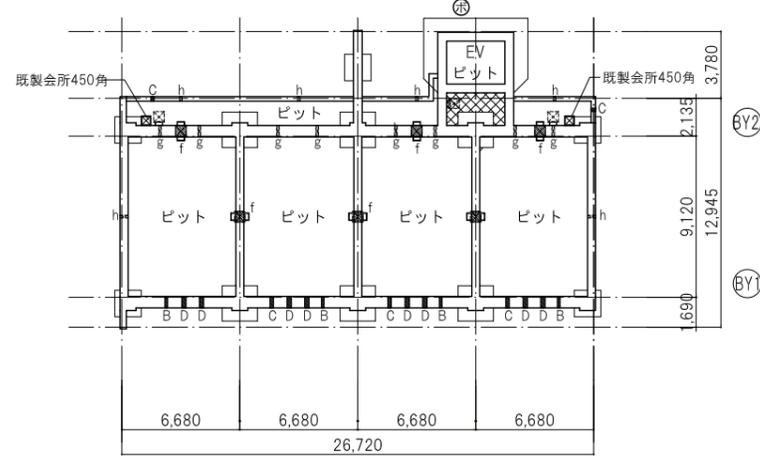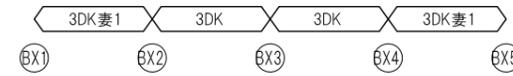

■ ピット階平面図

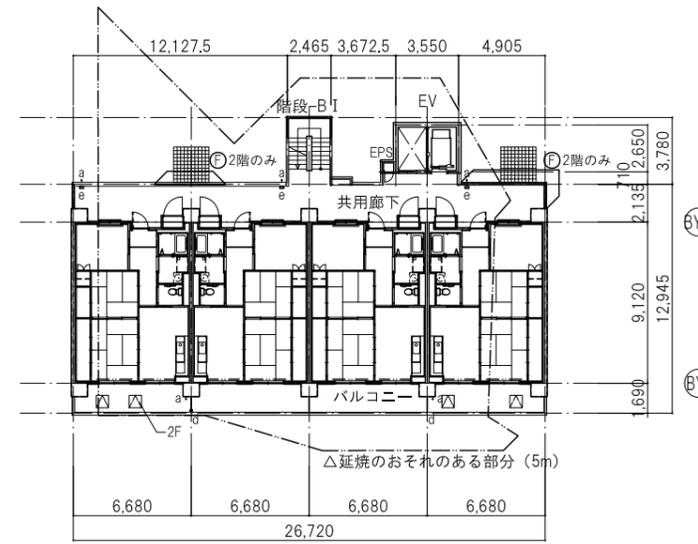


■ 2・3階平面図





凡例		
記号	詳細図番号	
a	縦挿 VU75φ	
b	ルーフトレイン(塗膜防水) 75φ	E-505-(2)
c	階段 フロアドレイン(塗膜防水) 75φ	
d	バルコニー フロアドレイン(塗膜防水) 75φ	E-305-(2)
e	共用廊下 フロアドレイン(塗膜防水) 75φ	E-505-(2)
f	人通孔600φ	
g	上部 通気管VU75φ、下部 通気管VU100φ 2ヶ所/1スパン	
h	通気管VU150φ 1ヶ所/1スパン	
▲	吊環1ヶ所/1スパン	E-501
⊠	床下点検口600角	E-700
■	避難器具降下位置明示ライン引き	
▽	避難ハッチ偶数階	
▽	避難ハッチ奇数階	
□	屋根式マンホール	
⌒	タラップ	D-104
⊕	落下防止柵	
⊖	進入防止柵	
⊗	塗布防水(土地と接する部分)	
⊖200	SLからの高さ	
設備スリーブ開口補強サイズ		
A	100φ	
B	125φ	
C	150φ	
D	200φ	




工事名称：大阪府営豊中新千北第2期住宅民生活プロジェクト			
図面名称：平面図(1) (1号棟-1)			
設計：令和5年3月31日	大阪府都市整備部住宅建築局		
株式会社アール・アイ・エー	住宅経営室住宅整備課		
代表	設計	作図	縮尺
			A1 1/200
			A3 1/400
			図面番号
			A / 031

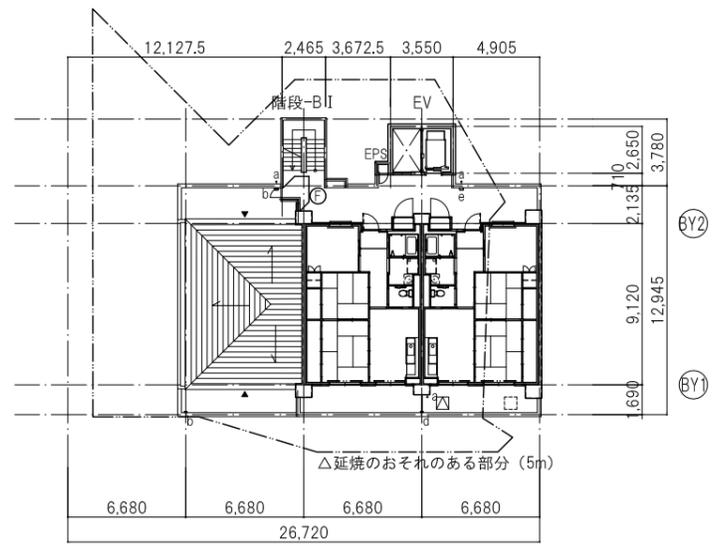


■7階平面図

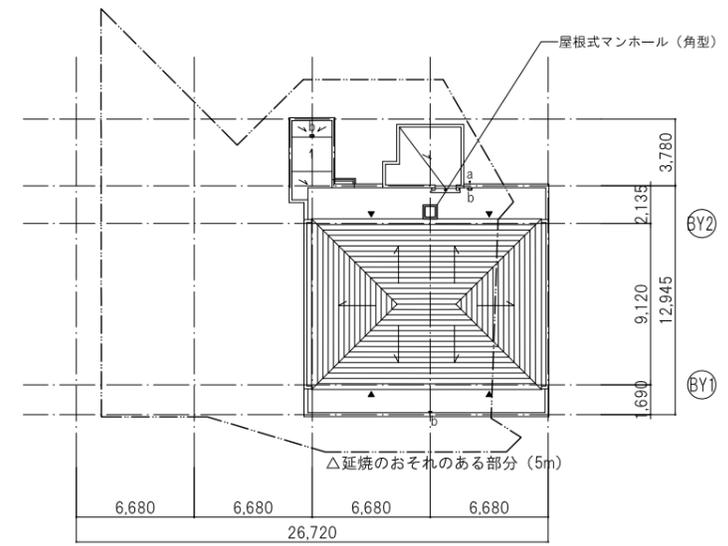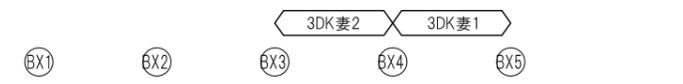


■屋根伏図

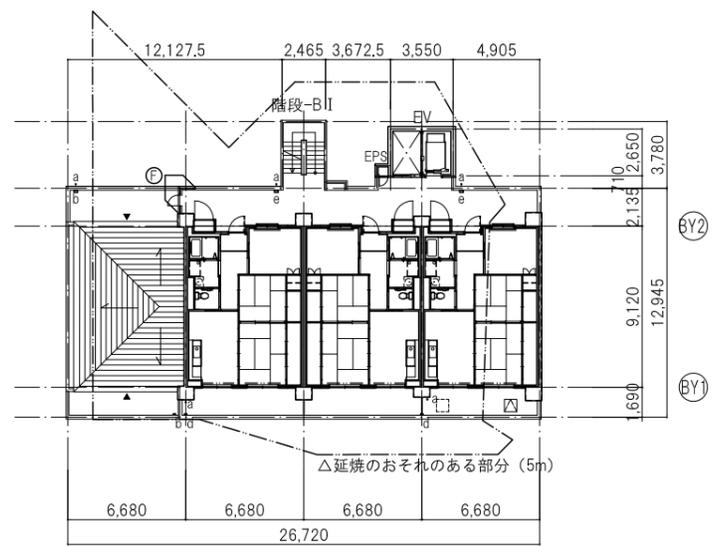


■6階平面図

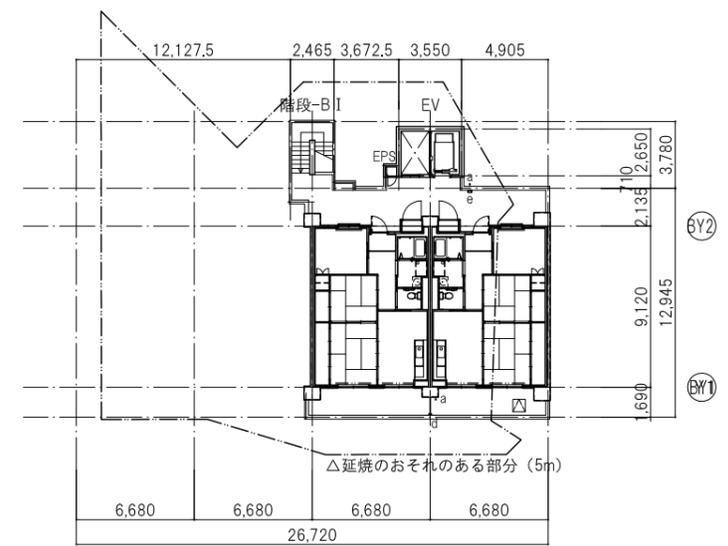


■8階平面図

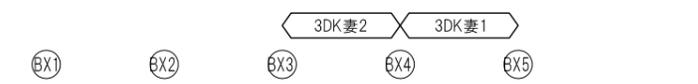


凡例		
記号	詳細図番号	
a	縦挿 VU75φ	
b	ルーフドレイン(塗膜防水) 75φ	E-505-(2)
c	階段 フロアドレイン(塗膜防水) 75φ	
d	バルコニー フロアドレイン(塗膜防水) 75φ	E-305-(2)
e	共用廊下 フロアドレイン(塗膜防水) 75φ	E-505-(2)
f	人通孔600φ	
g	上部 通気管VU75φ、下部 通水管VU100φ 2ヶ所/1スパン	
h	通気管VU150φ 1ヶ所/1スパン	
▲	吊環1ヶ所/1スパン	E-501
△	床下点検口600角	E-700
■	避難器具降下位置明示ライン引き	
▽	避難ハッチ偶数階	
▽	避難ハッチ奇数階	
□	屋根式マンホール	
⌒	タラップ	D-104
⊕	落下防止柵	
⊕	進入防止柵	
⊕	塗布防水(土地と接する部分)	
⊕	SLからの高さ	
設備スリーブ開口補強サイズ		
A	100φ	
B	125φ	
C	150φ	
D	200φ	

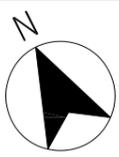

工事名称：大阪府営豊中新千北第2期住宅民生活プロジェクト			
図面名称：平面図(2) (1号棟-2)			
設計：令和5年3月31日	大阪府都市整備部住宅建築局		
株式会社アール・アイ・エー	住宅経営室住宅整備課		
代表	設計	作図	縮尺
			A1 1/200
			A2 - A3 1/400
			図面番号 A / 032

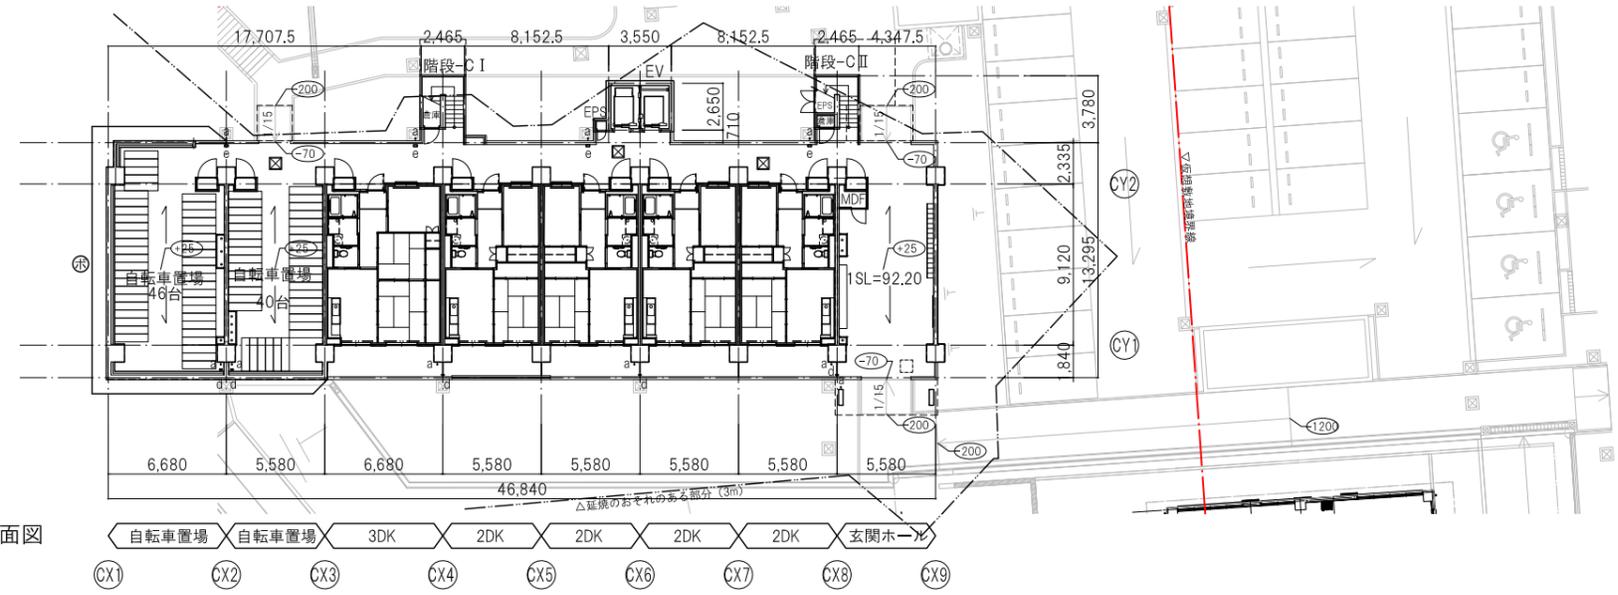


■ 1階平面図

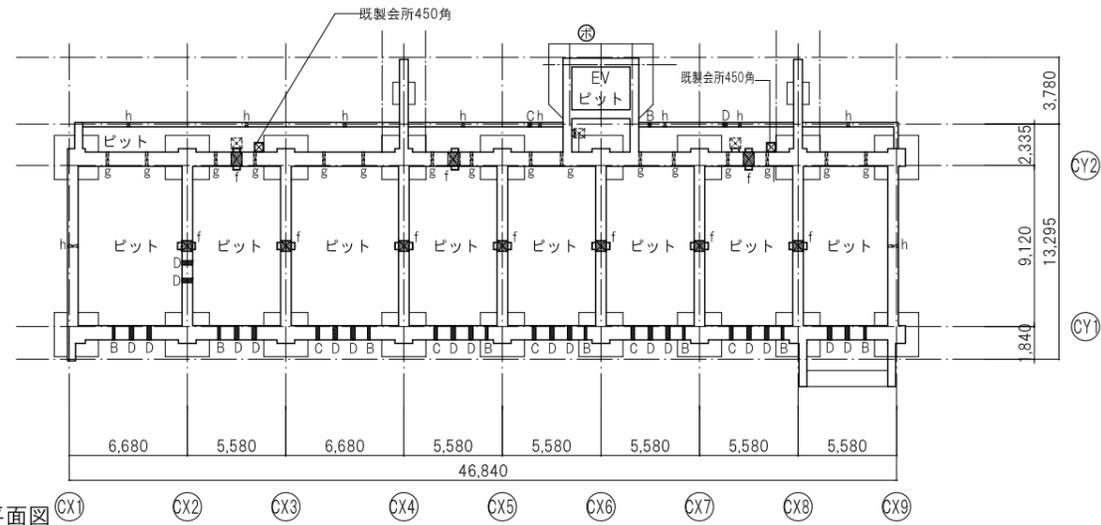

■ ピット階平面図




工事名称：大阪府豊中千原北第2期住宅生活プロジェクト					
図面名称：平面図(1) (5号棟-1)					
設計：令和5年3月31日	大阪府都市整備部住宅建築局				
株式会社アール・アイ・エー	住宅経営室住宅整備課				
代表	設計	作図	縮尺	A1	1/200
			A2	-	A3 1/400
					図面番号 A / 033

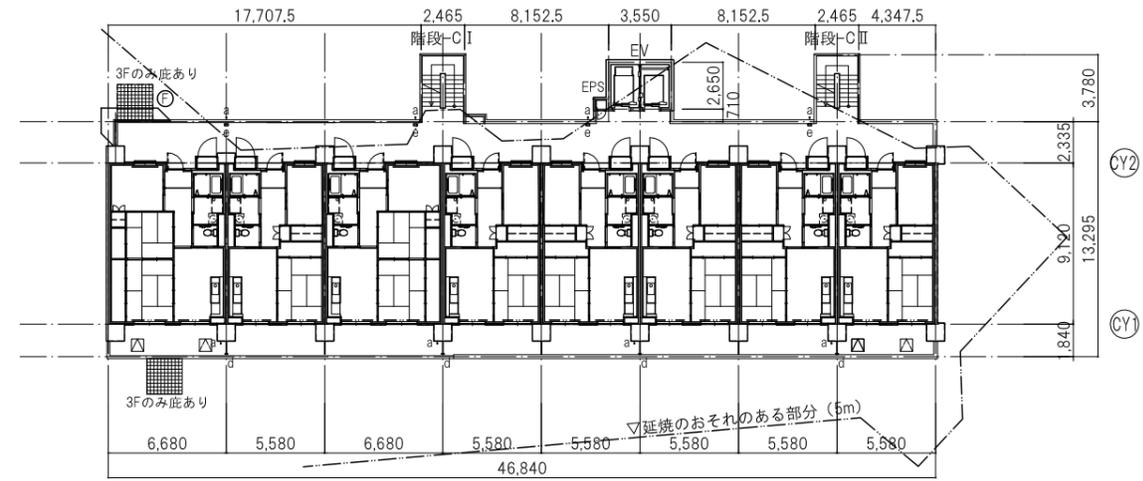

■ 3~12階平面図

3DK妻 2DK 3DK 2DK 2DK 2DK 2DK 2DK妻

CX1 CX2 CX3 CX4 CX5 CX6 CX7 CX8 CX9

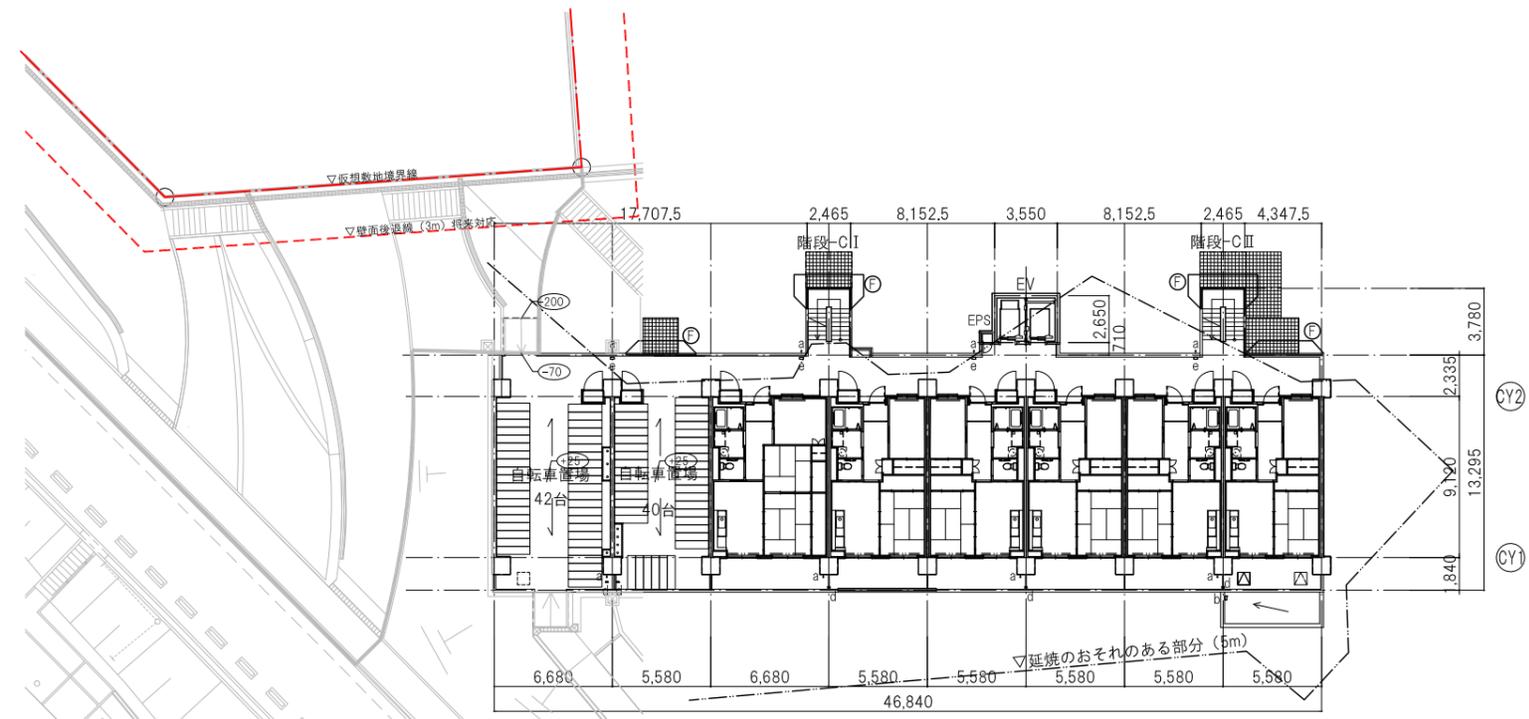

■ 2階平面図


自転車置場 自転車置場 3DK 2DK 2DK 2DK 2DK 2DK妻

CX1 CX2 CX3 CX4 CX5 CX6 CX7 CX8 CX9


凡例		詳細図番号
記号		
a	縦挿 VU75φ	
b	ルーフトレイン(塗膜防水) 75φ	E-505-(2)
c	階段 フロアドレイン(塗膜防水) 75φ	
d	バルコニー フロアドレイン(塗膜防水) 75φ	E-305-(2)
e	共用廊下 フロアドレイン(塗膜防水) 75φ	E-505-(2)
f	人通孔600φ	
g	上部 通気管VU75φ、下部 通水管VU100φ 2ヶ所/1スパン	
h	通気管VU150φ 1ヶ所/1スパン	
▲	吊環1ヶ所/1スパン	E-501
▲	床下点検口600角	E-700
■	避難器具降下位置明示ライン引き	
▽	避難ハッチ偶数階	
▽	避難ハッチ奇数階	
□	屋根式マンホール	
□	タラップ	D-104
⊕	落下防止柵	
⊕	進入防止柵	
⊕	塗布防水(土地と接する部分)	
⊕	SLからの高さ	
設備スリーブ開口補強サイズ		
A	100φ	
B	125φ	
C	150φ	
D	200φ	



工事名称：大阪府営豊中千千里北第2期住宅民活プロジェクト			
図面名称：平面図(2) (5号棟-2)			
設計：令和5年3月31日	大阪府都市整備部住宅建築局		
株式会社アール・アイ・エー	住宅経営室住宅整備課		
代表	設計	作図	縮尺
			A1 1/200
			A2 - A3 1/400
			図面番号
			A / 034

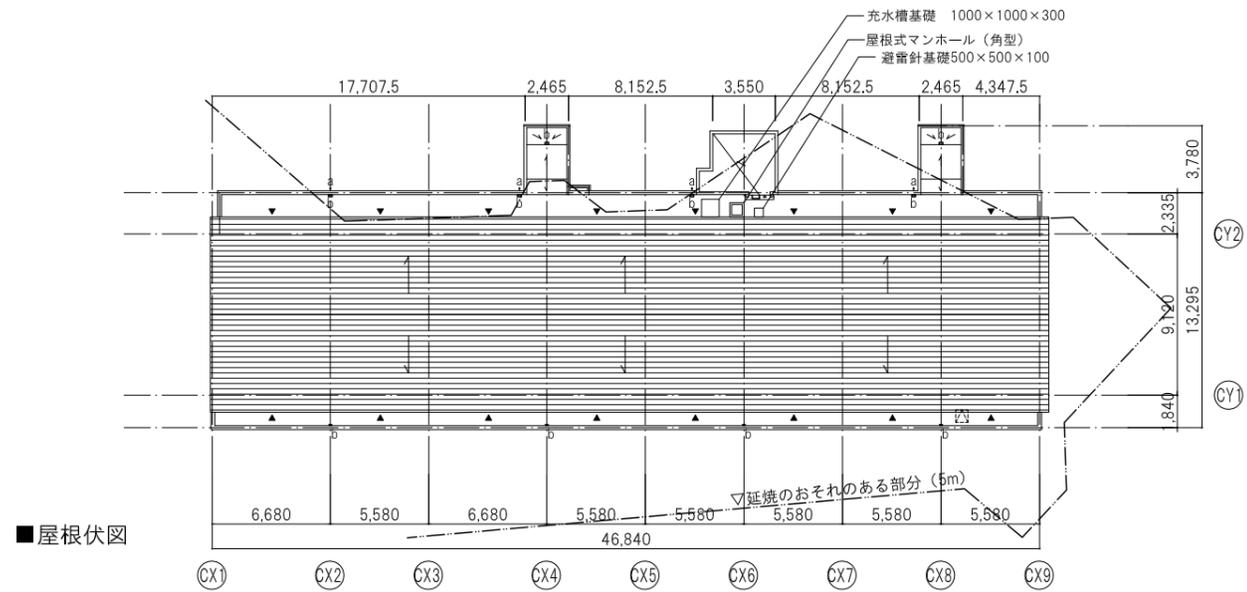


■ 屋根伏図

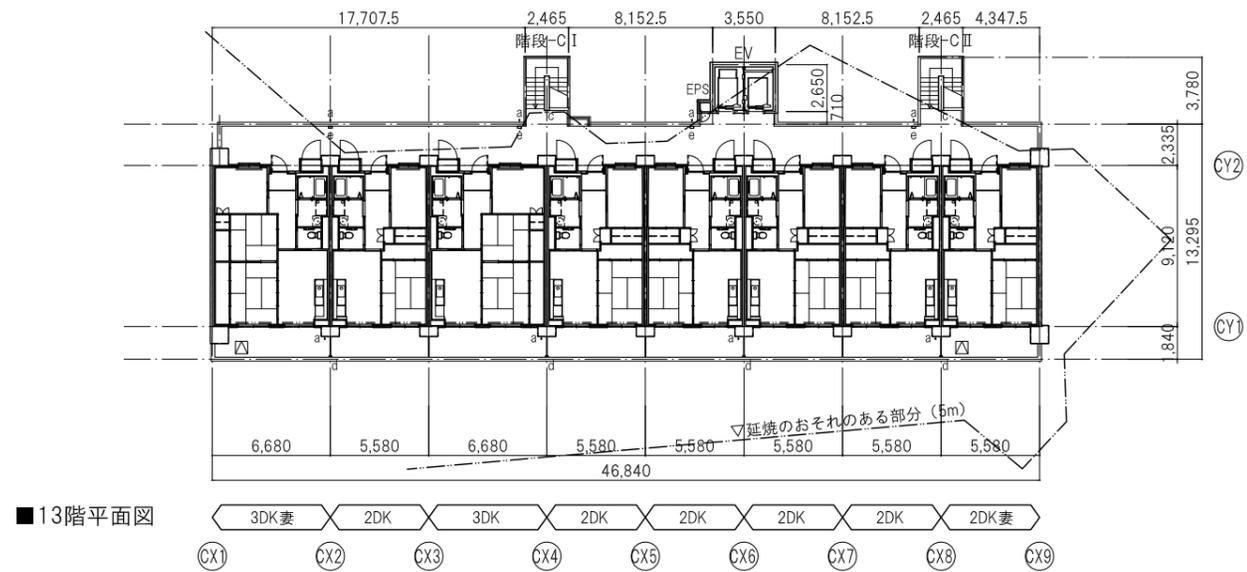


■ 13階平面図

凡例		詳細図番号
記号		詳細図番号
a	縦挿 VU75φ	
b	ルーフドレイン(塗膜防水) 75φ	E-505-(2)
c	階段 フロアドレイン(塗膜防水) 75φ	
d	バルコニー フロアドレイン(塗膜防水) 75φ	E-305-(2)
e	共用廊下 フロアドレイン(塗膜防水) 75φ	E-505-(2)
f	人通孔600φ	
g	上部 通気管VU75φ、下部 通気管VU100φ 2ヶ所/1スパン	
h	通気管VU150φ 1ヶ所/1スパン	
▲	吊環1ヶ所/1スパン	E-501
▲	床下点検口600角	E-700
■	避難器具降下位置明示ライン引き	
□	避難ハッチ偶数階	
□	避難ハッチ奇数階	
□	屋根式マンホール	
□	タラップ	D-104
⊕	落下防止柵	
⊕	進入防止柵	
⊕	塗布防水(土地と接する部分)	
⊕	SLからの高さ	
設備スリーブ開口補強サイズ		
A	100φ	
B	125φ	
C	150φ	
D	200φ	

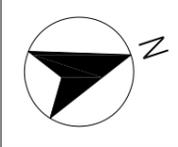



工事名称：大阪府営豊中千代北第2期住宅民活プロジェクト					
図面名称：平面図(3) (5号棟-3)					
設計：令和5年3月31日	大阪府都市整備部住宅建築局				
株式会社アール・アイ・エー	住宅経営室住宅整備課				
代表	設計	作図	縮尺	A1	1/200
			A2	-	A3 1/400
					図面番号 A / 035

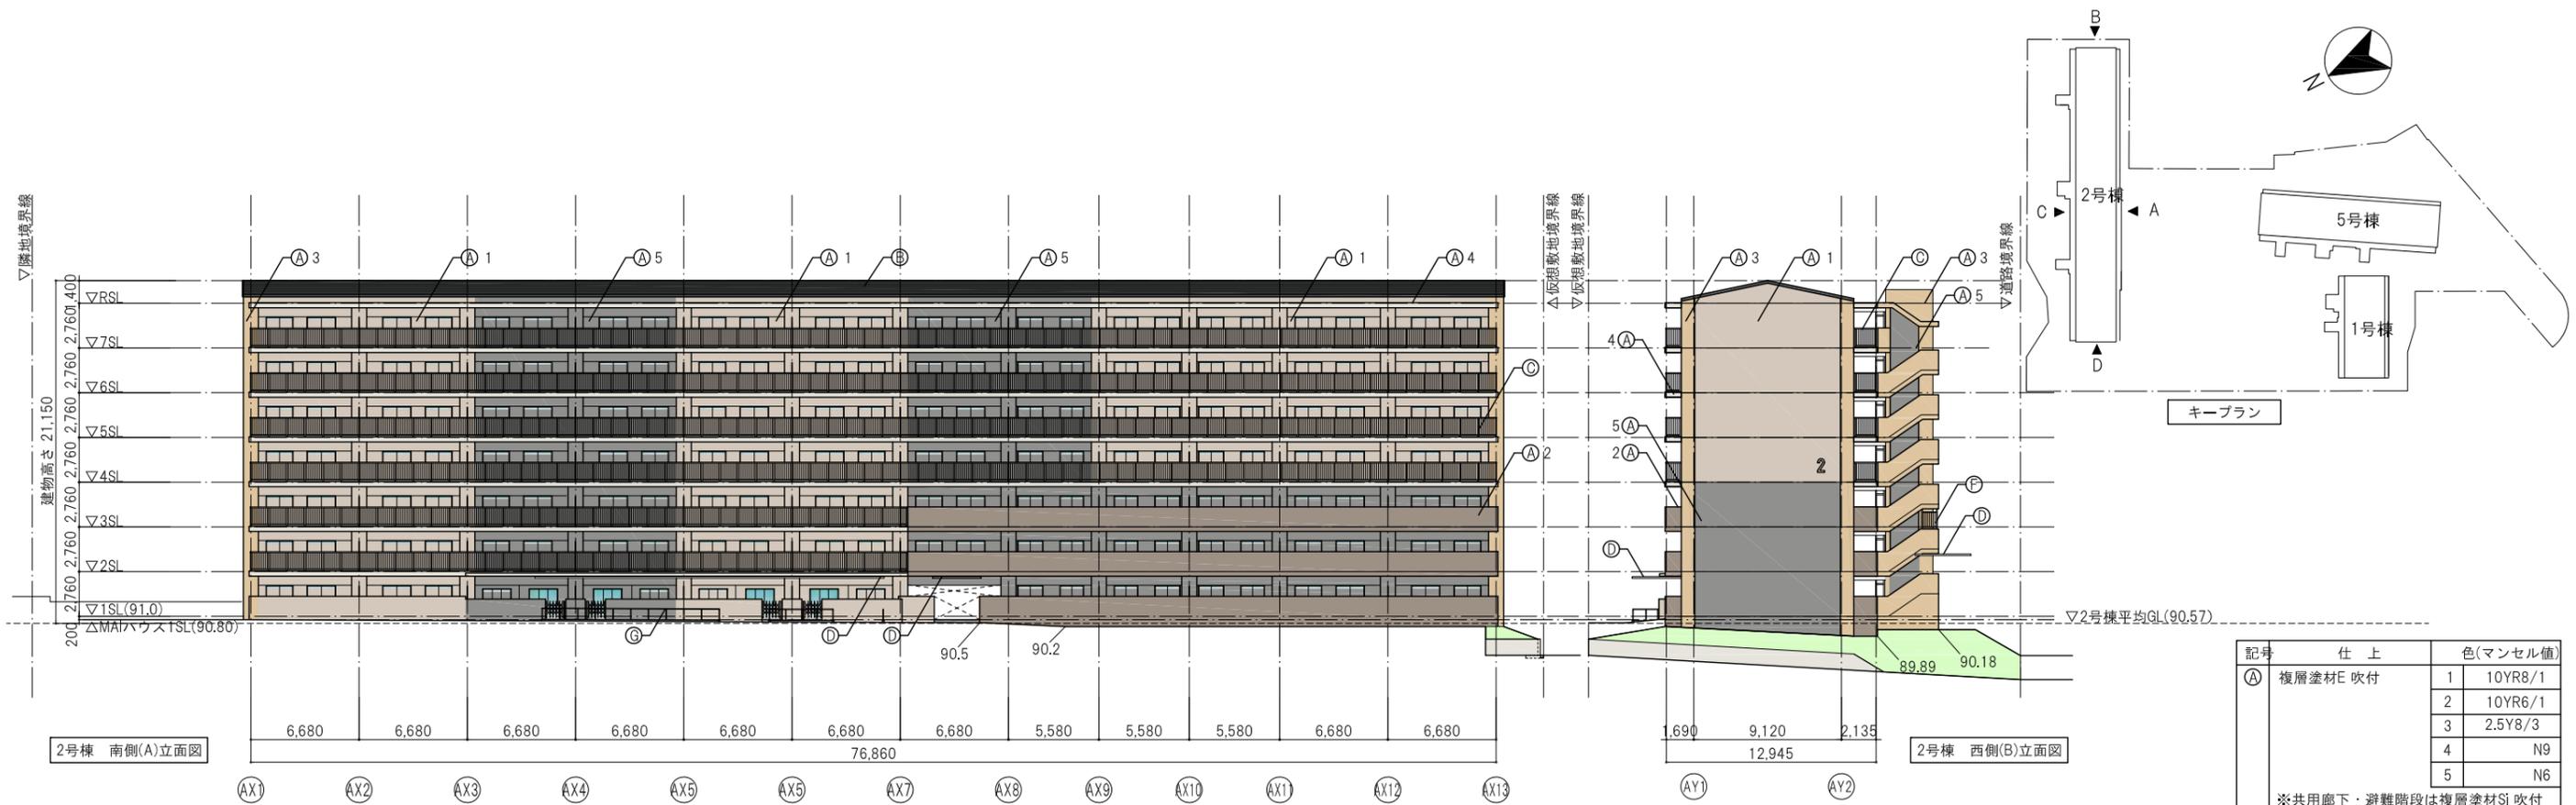


記号	仕上	色(マンセル値)
A	複層塗材E 吹付	1 10YR8/1
		2 10YR6/1
		3 2.5Y8/3
		4 N9
		5 N6
※共用廊下・避難階段は複層塗材Si 吹付		
B	アスファルトシングル葺	N4
C	アルミ製縦格子手摺 手摺子ピッチ @110以下	
D	落下防止底	
E	落下防止柵 堅子ピッチ @110以下	
F	侵入防止柵 (点検扉は鍵付) 開口率50%以上	
G	アルミ製簡易手摺	
H	アルミ製面格子	
I	エントランス底	



工事名称：大阪府営豊中千千里北第2期住宅民活プロジェクト			
図面名称：立面図(1)(2号棟)			
設計：令和5年3月31日	大阪府都市整備部住宅建築局		
株式会社アール・アイ・エー	住宅経営室住宅整備課		
代表	設計	作図	縮尺
			A1 1/200 A2 - A3 1/400
			図面番号 A / 036


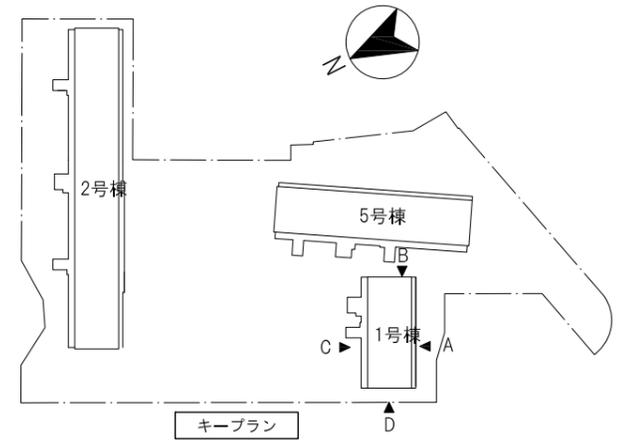
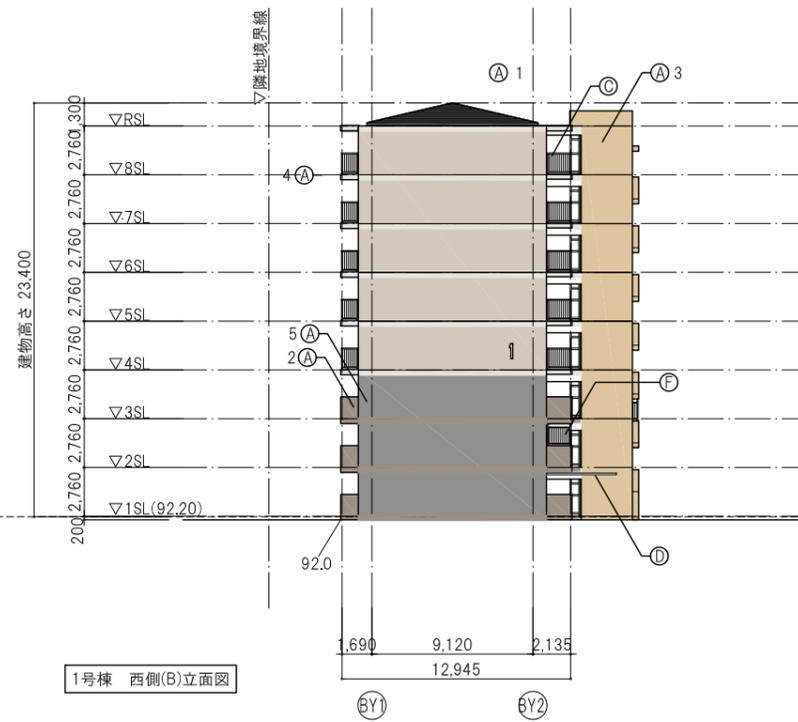


記号	仕上	色(マンセル値)
A	複層塗材E 吹付	1 10YR8/1
		2 10YR6/1
		3 2.5Y8/3
		4 N9
		5 N6
※共用廊下・避難階段は複層塗材Si 吹付		
B	アスファルトシングル葺	N4
C	アルミ製縦格子手摺 手摺子ピッチ @110以下	
D	落下防止庇	
E	落下防止柵 縦子ピッチ @110以下	
F	侵入防止柵 (点検扉は鍵付) 開口率50%以上	
G	アルミ製簡易手摺	
H	アルミ製面格子	
I	エントランス庇	

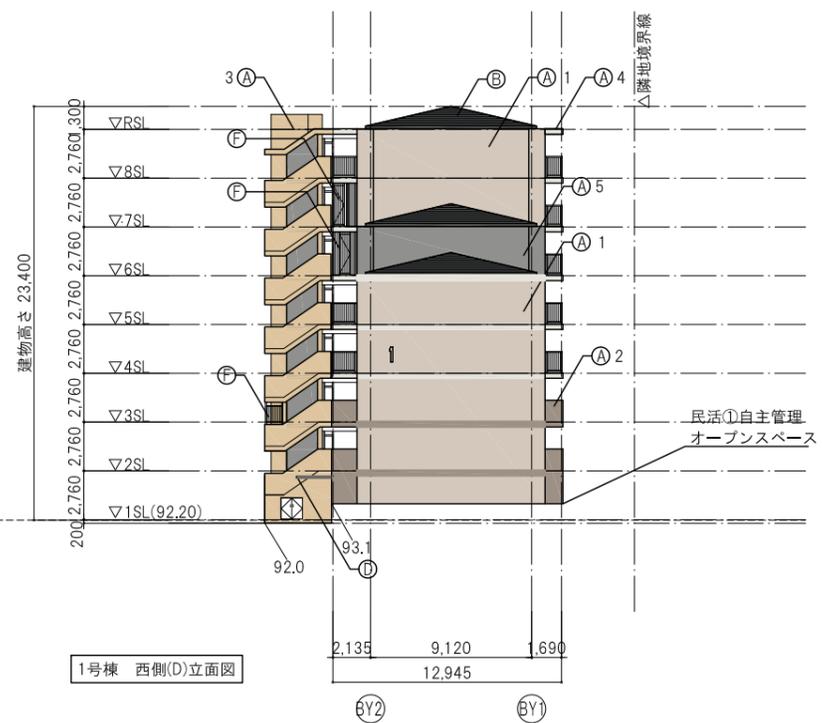




工事名称：大阪府営豊中新千里北第2期住宅民活プロジェクト					
図面名称：立面図(2) (1号棟)					
設計：令和5年3月31日	大阪府都市整備部住宅建築局				
株式会社アール・アイ・エー	住宅経営室住宅整備課				
代表	設計	作図	縮尺	A1	1/200
			A2	-	A3 1/400

図面番号
A / 037

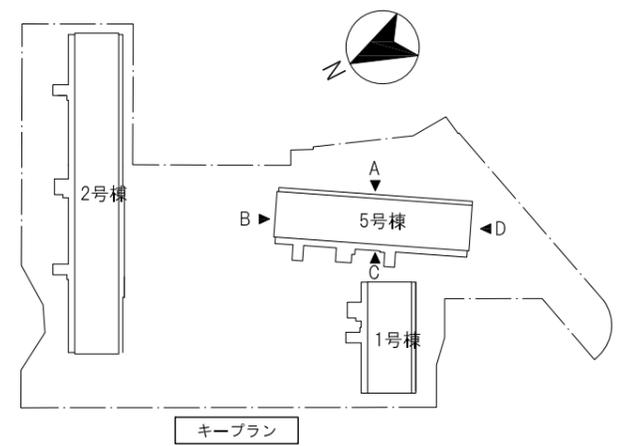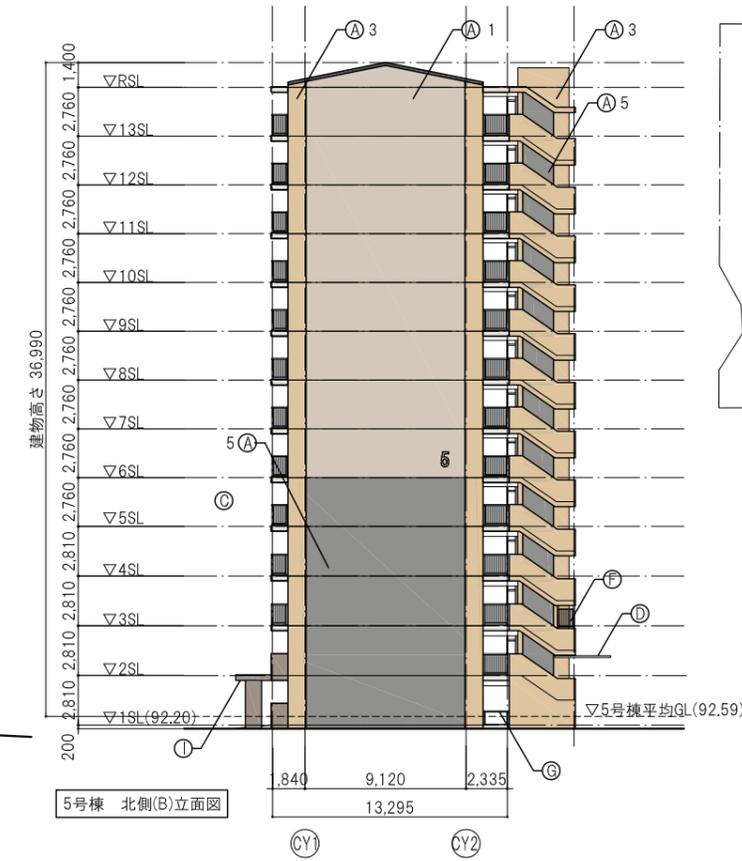
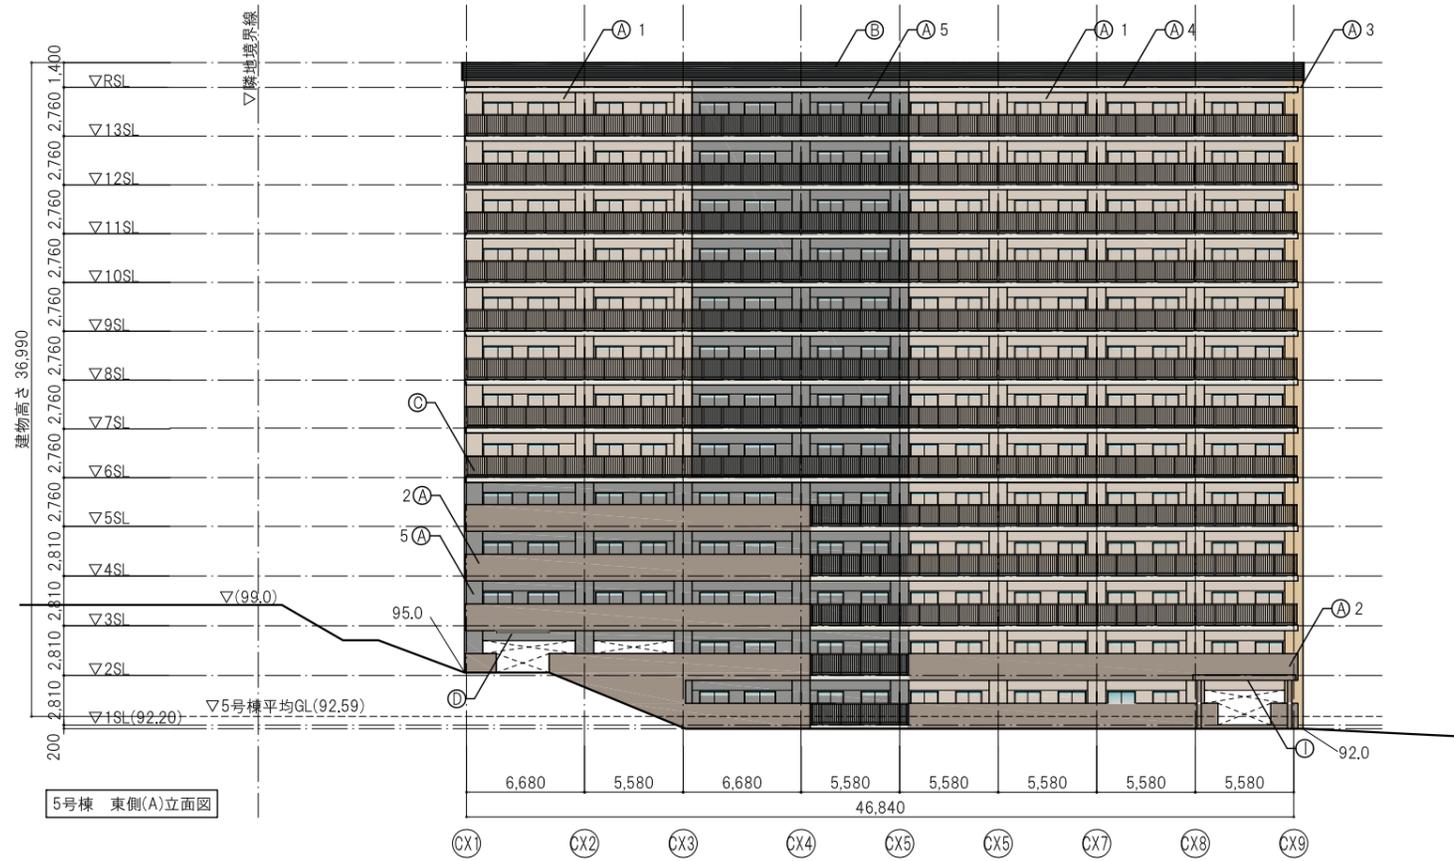


記号	仕上	色(マンセル値)
A	複層塗材E 吹付	1 10YR8/1
		2 10YR6/1
		3 2.5Y8/3
		4 N9
		5 N6
※共用廊下・避難階段は複層塗材Si 吹付		
B	アスファルトシングル葺	N4
C	アルミ製縦格子手摺 手摺子ピッチ @110以下	
D	落下防止庇	
E	落下防止柵 縦子ピッチ @110以下	
F	侵入防止柵 (点検扉は鍵付) 開口率50%以上	
G	アルミ製簡易手摺	
H	アルミ製面格子	
I	エントランス庇	

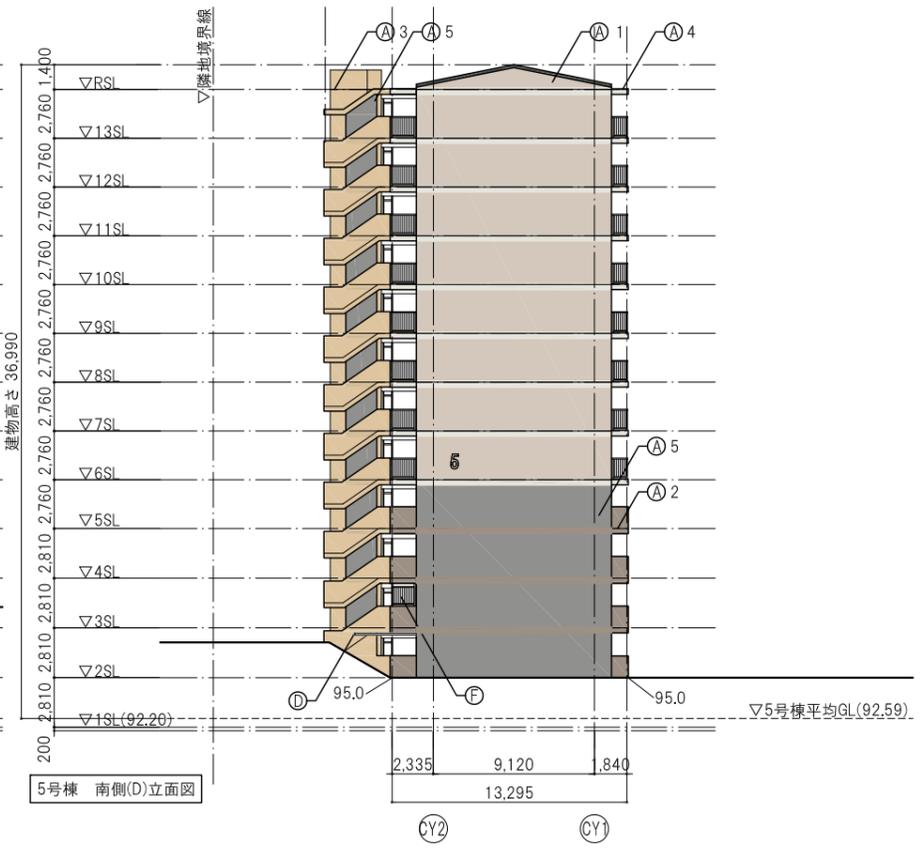

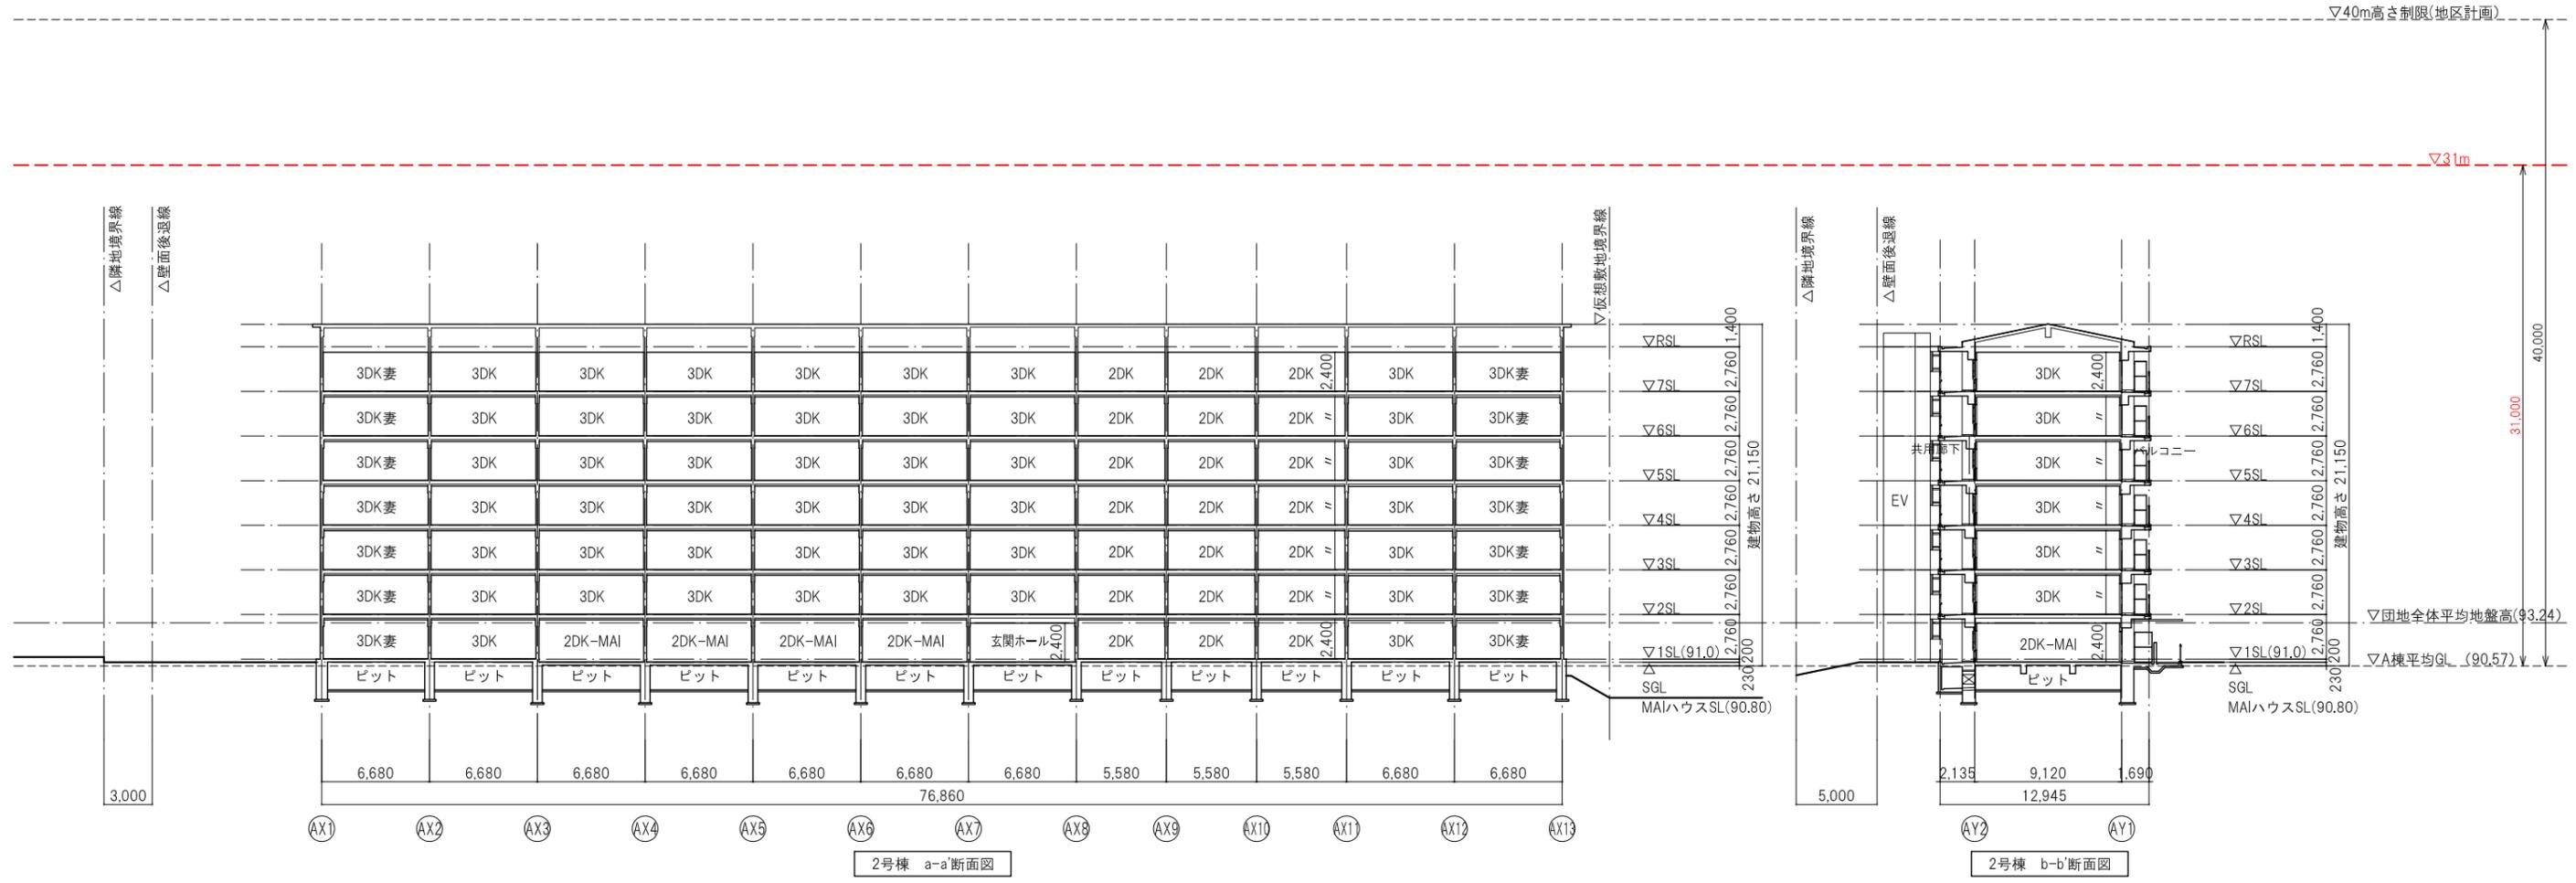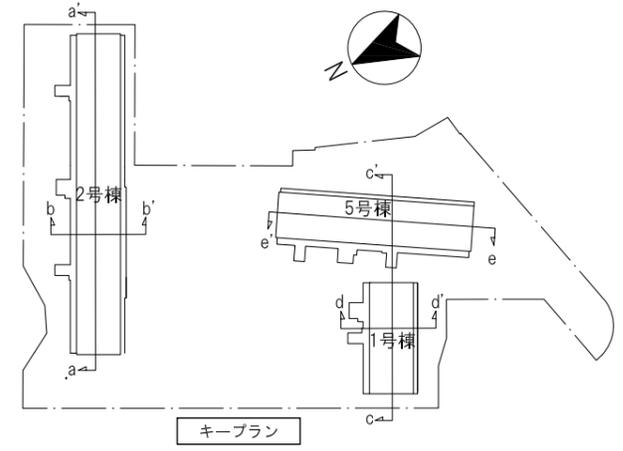

工事名称：大阪府豊中府北第2期住宅民活プロジェクト					
図面名称：断面図(1) (2号棟)					
設計：令和5年3月31日	大阪府都市整備部住宅建築局				
株式会社アール・アイ・エー	住宅経営室住宅整備課				
代表	設計	作図	縮尺	A1	1/200
			A2	-	A3 1/400
					図面番号 A / 039

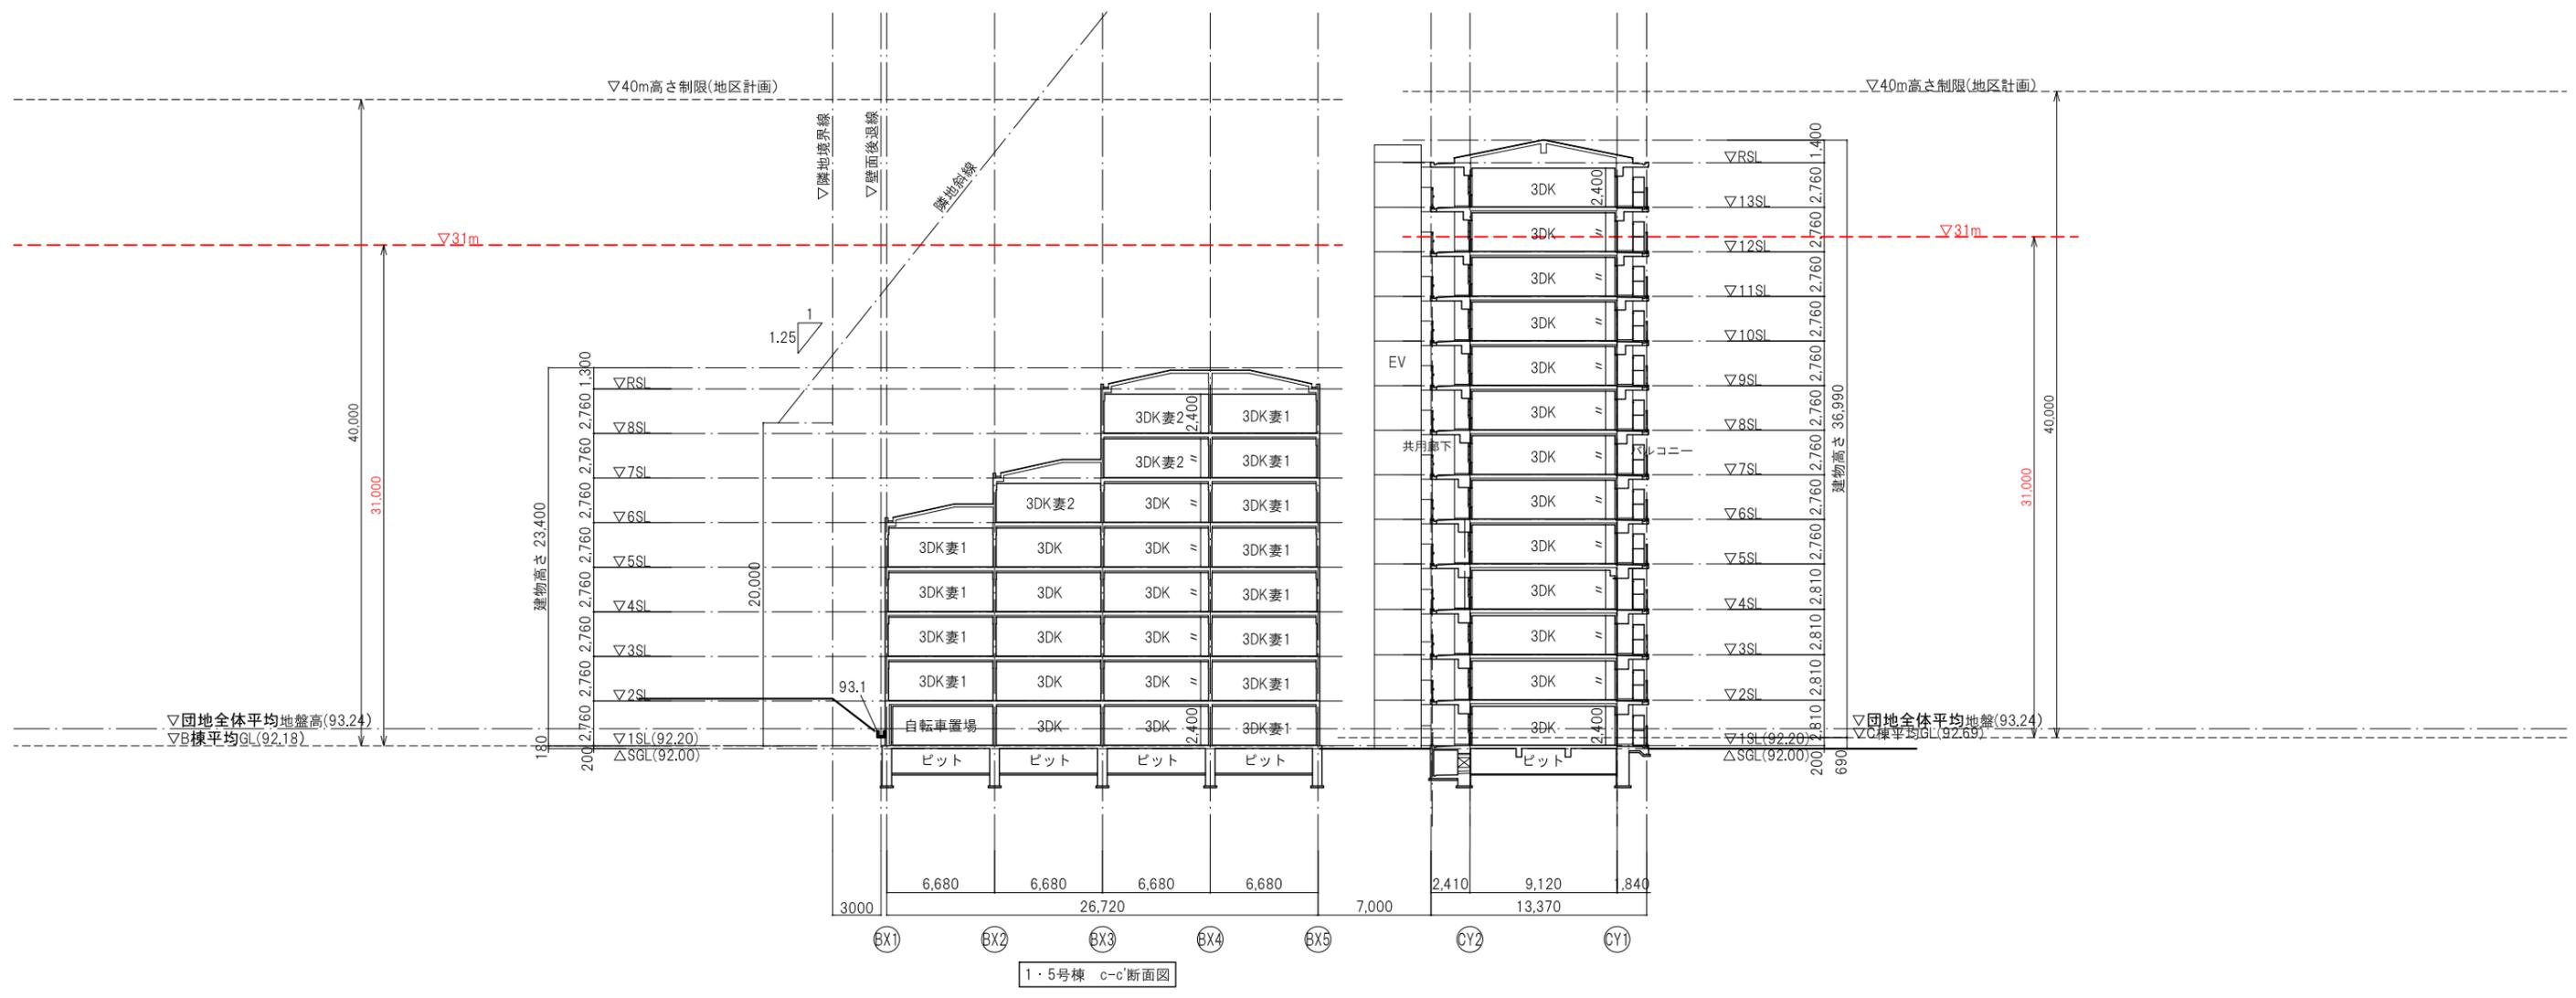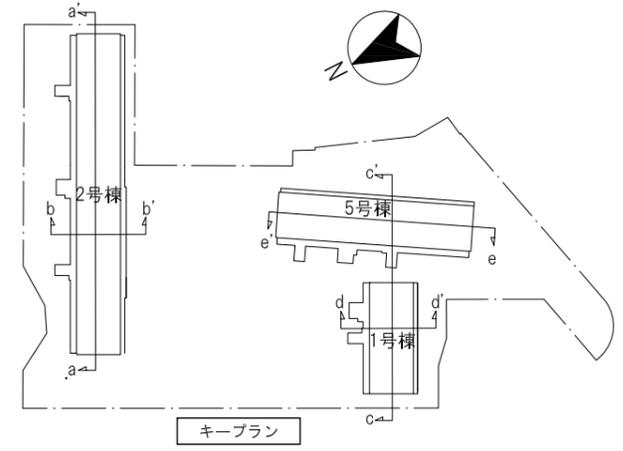

1・5号棟 c-c'断面図

工事名称：大阪府豊中・新千北第2期住宅生活プロジェクト									
図面名称：断面図(2) (B棟)									
設計：令和5年3月31日		大阪府都市整備部住宅建築局							
株式会社アール・アイ・エー		住宅経営室住宅整備課							
代表	設計	作図	縮尺	A1	1/200	図面 番号	A 040		
			A2	-	A3			1/400	

